


R6田野内杖立線杖立工区 L=92.0m
 No. 263+8.0~No. 268
 コンクリート路面工 (L=56.0m)

詳細図 (IP.130~IP.134)
 S=1/7500

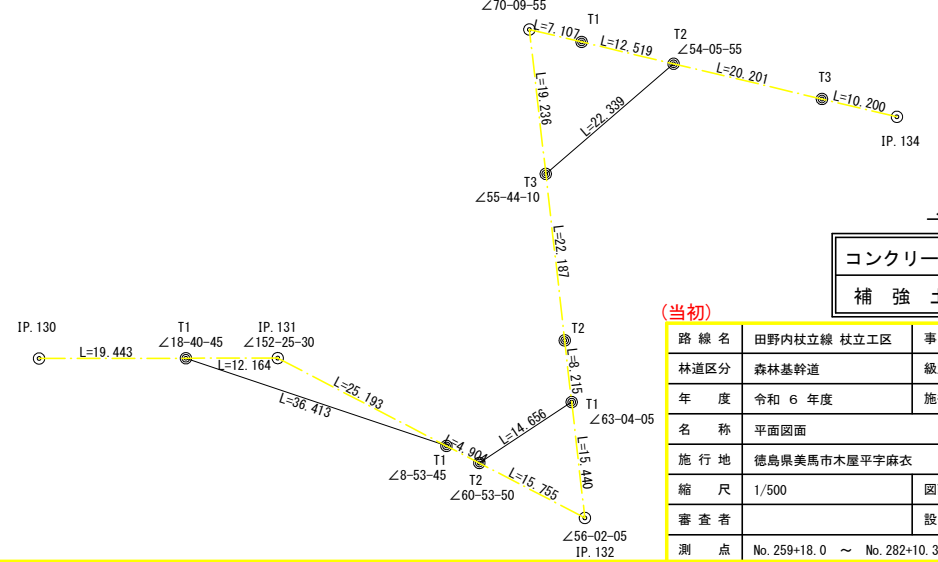

凡例


| | |
|-----------|--|
| コンクリート擁壁工 | |
| 補強土壁工 | |

| | | | |
|------|--------------------------------------|------|-----------------------------------|
| 路線名 | 田野内杖立線 杖立工区 | 事業名 | R6森林 林野内杖立線杖立工区 美馬市 開設工事 (担い手確保型) |
| 林道区分 | 森林基幹道 | 級別区分 | 第2種2級 |
| 年度 | 令和6年度 | 設計速度 | 20 km/h |
| 名称 | 平面図面 | 施行主体 | 徳島県 |
| 施行地 | 徳島県美馬市木屋平字麻衣 | 1 | 葉中 1 番 |
| 縮尺 | 1/500 | 図面番号 | 1 |
| 審査者 | | 設計者 | |
| 測点 | No. 259+18.0 ~ No. 282+10.3 (EC.137) | | |

曲線表

| IP | DA | IA | R | TL | ES | CL | CL/2 | 片勾配 | 拡幅 | IPD |
|-----|--------|--------|------|-------|-------|-------|-------|------|------|-------|
| 126 | 236-59 | 123-01 | 19.0 | 10.30 | 2.62 | 18.80 | 9.40 | 4.00 | 1.25 | 26.60 |
| 127 | 142-12 | 142-12 | 30.0 | 10.30 | 1.71 | 19.80 | 9.90 | 3.00 | 0.75 | 90.80 |
| 128 | 249-37 | 110-23 | 19.0 | 13.20 | 4.14 | 23.00 | 11.50 | 4.00 | 1.25 | 53.60 |
| 129 | 155-34 | 155-34 | 50.0 | 10.80 | 1.16 | 21.40 | 10.70 | 0.00 | 0.00 | 35.00 |
| 130 | 159-21 | 159-21 | 61.5 | 11.20 | 1.01 | 22.20 | 11.10 | 0.00 | 0.00 | 53.60 |
| 131 | 207-34 | 152-26 | 50.0 | 12.30 | 1.48 | 24.00 | 12.00 | 0.00 | 0.00 | 31.60 |
| 132 | 56-02 | 56-02 | 15.0 | 28.20 | 16.93 | 32.40 | 16.20 | 4.00 | 1.75 | 45.90 |
| 133 | 289-50 | 70-10 | 15.0 | 21.40 | 11.10 | 28.80 | 14.40 | 4.00 | 1.75 | 65.10 |
| 134 | 98-15 | 98-15 | 15.0 | 13.00 | 4.84 | 21.40 | 10.70 | 4.00 | 1.75 | 50.00 |
| 135 | 157-39 | 157-39 | 50.0 | 9.90 | 0.97 | 19.60 | 9.80 | 0.00 | 0.00 | 29.70 |
| 136 | 227-20 | 132-40 | 28.0 | 12.30 | 2.57 | 23.20 | 11.60 | 3.00 | 1.00 | 22.20 |
| 137 | 254-46 | 105-14 | 16.0 | 12.20 | 4.14 | 20.80 | 10.40 | 4.00 | 1.50 | 31.00 |


IP.137~T1=15.162

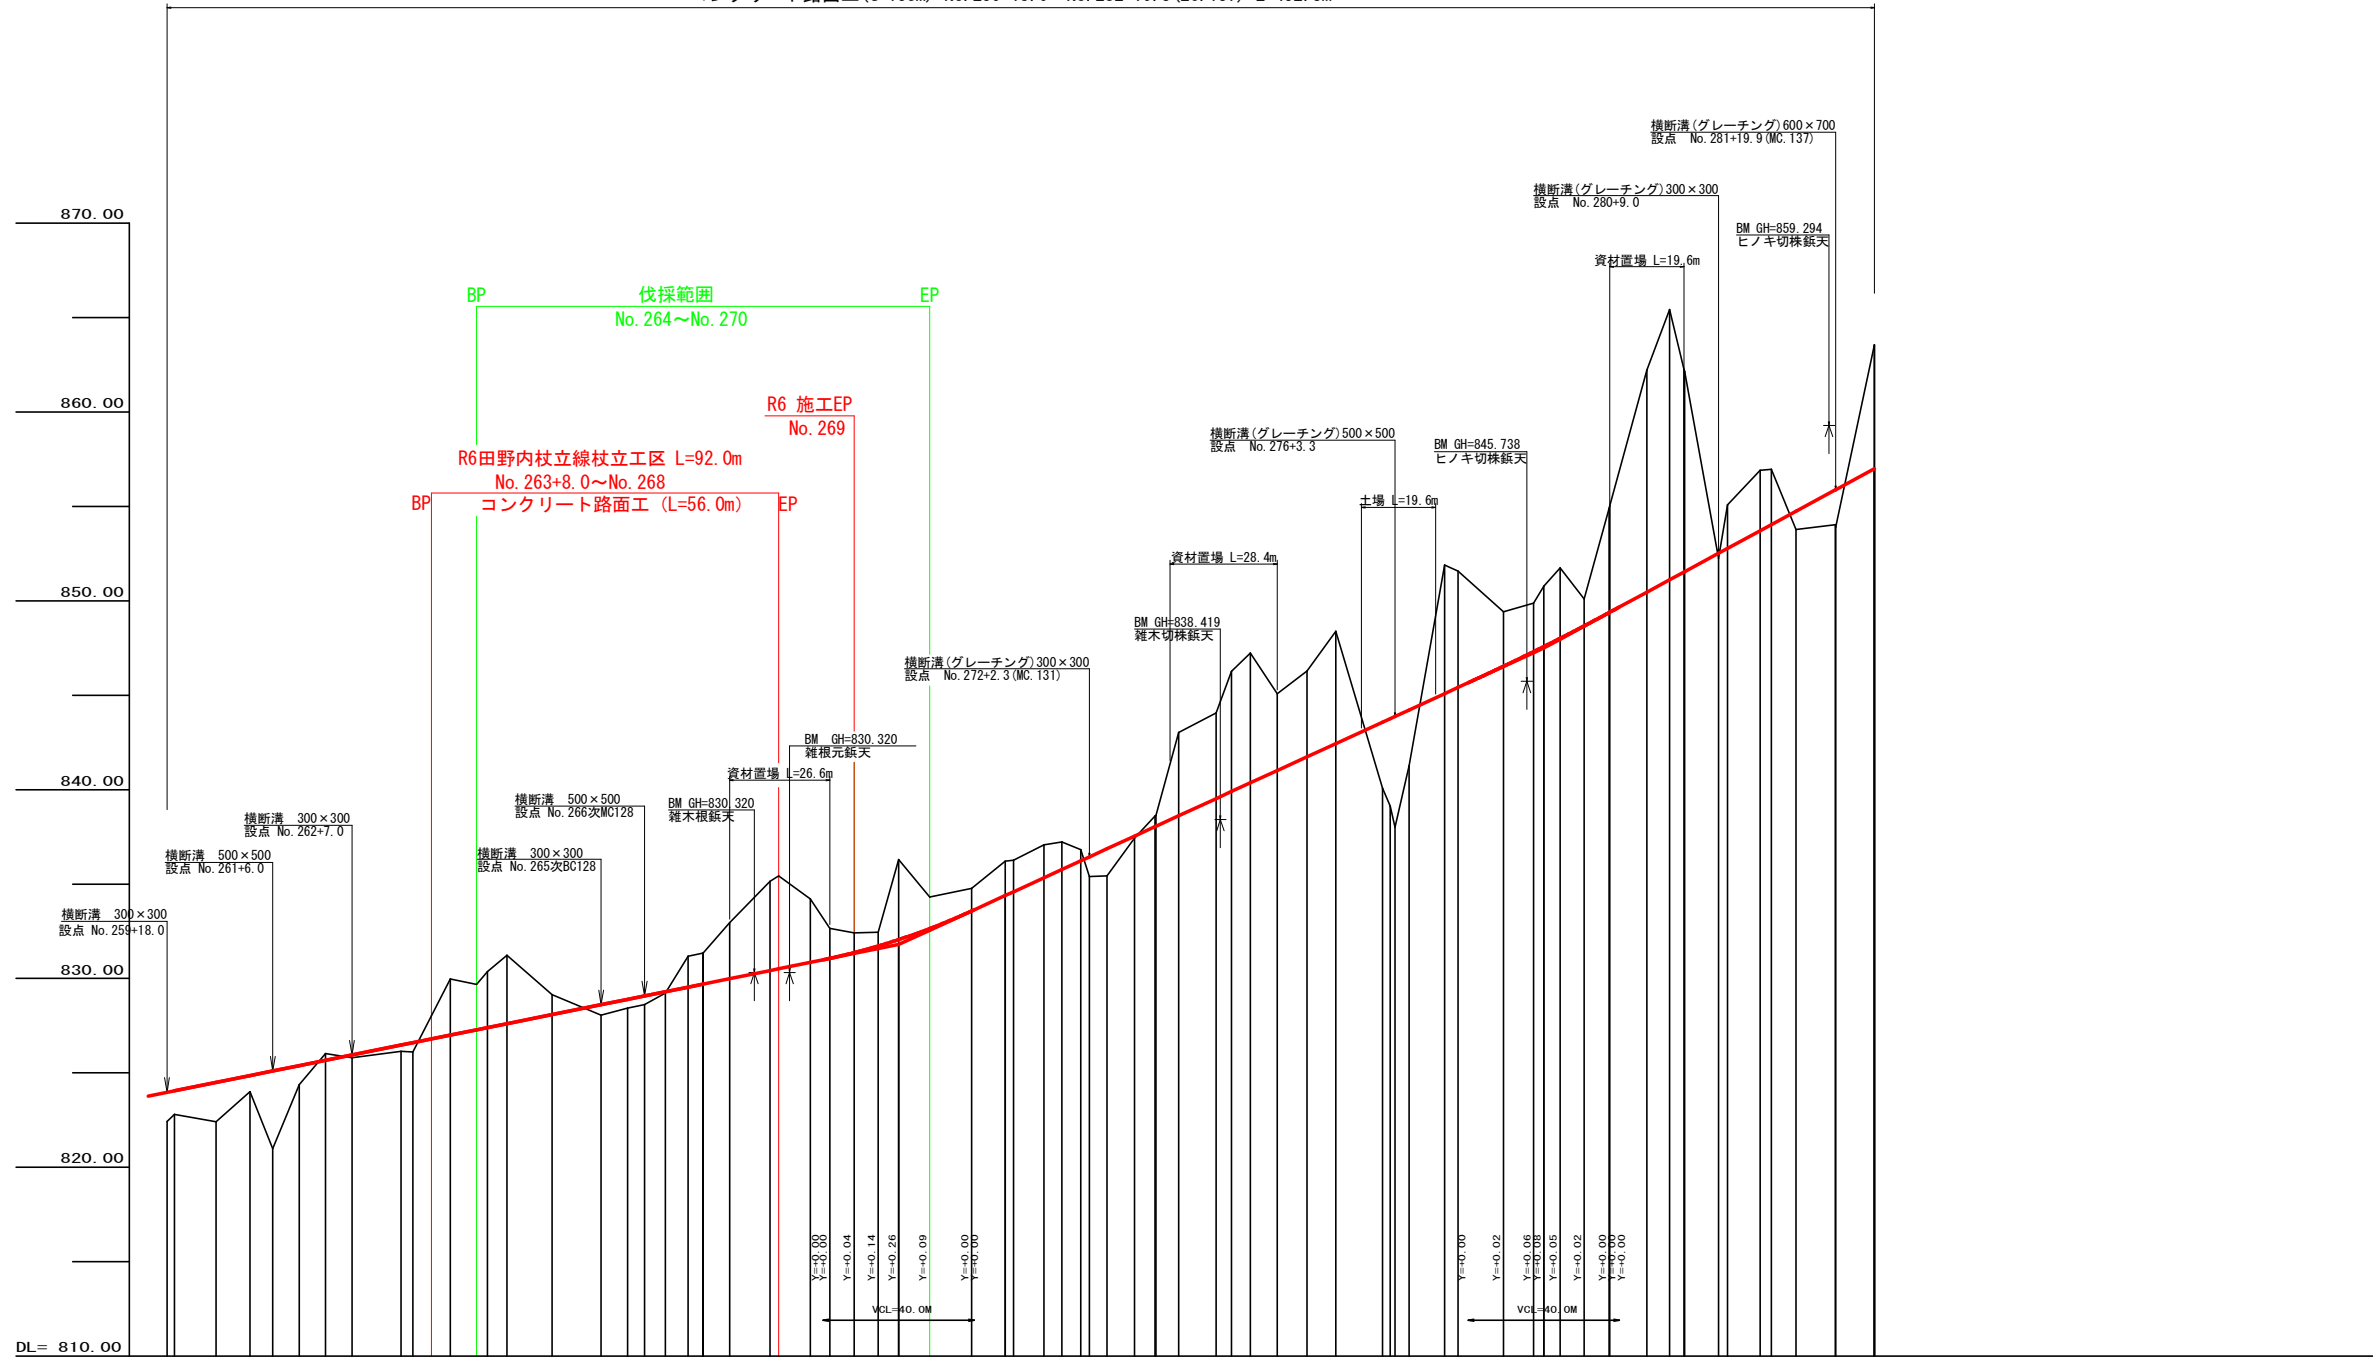

| | | | | | | | | |
|-------|-------------------------|--------|-------------------------|--------|--------------------------|--------|--------------------------|---------|
| 勾配 | I=+4.03190% L=225.7m | | I=+0.05405% L=51.80m | | I=+9.18666% L=170.90m | | I=+10.84475% L=57.60m | |
| 盛土高 | 1.26 | 2.09 | 0.86 | 4.11 | 1.01 | 0.35 | 0.32 | 0.50 |
| 切取高 | | | 1.22 | 2.97 | 2.40 | 2.97 | 3.63 | 1.06 |
| 計画高 | 823.97 | 824.50 | 824.86 | 825.39 | 825.67 | 825.95 | 826.47 | 826.60 |
| 地盤高 | 822.43 | 822.41 | 824.86 | 825.10 | 825.02 | 825.60 | 826.15 | 826.60 |
| 追加距離 | 51.80 | 52.11 | 52.20 | 52.30 | 52.40 | 52.47 | 52.60 | 52.60 |
| 距離 | 5.10 | 11.00 | 9.00 | 6.00 | 7.00 | 7.00 | 13.00 | 4.90 |
| 測点 | No. 260 | +11.0 | No. 261 | +18.0 | No. 262 | +7.0 | No. 263 | EC. 127 |
| 曲線 | R=127.12 | | R=127.12 | | R=127.12 | | R=127.12 | |
| IP間距離 | 90.8 | 53.6 | 35.0 | 53.6 | 31.6 | 45.9 | 65.1 | 50.0 |

(当初)

| | | | |
|------|---------------------------------------|------|-------------------------------------|
| 路線名 | 田野内杖立線 杖立区 | 事業名 | R6馬林 田野内杖立線 杖立区 美馬市 開設工事 (組手確保型) |
| 林道区分 | 森林基幹道 | 級別区分 | 第2種2級 |
| 年度 | 令和6年度 | 設計速度 | 20 km/h |
| 名称 | 縦断面図 | 施行主体 | 徳島県 |
| 施行地 | 徳島県美馬市木屋平字麻衣 | 1 | 葉中 1 番 |
| 縮尺 | H1/1000 V1/200 | 図面番号 | 2 |
| 審査者 | | 設計者 | |
| 測点 | No. 259+18.0 ~ No. 282+10.3 (EC. 137) | | |

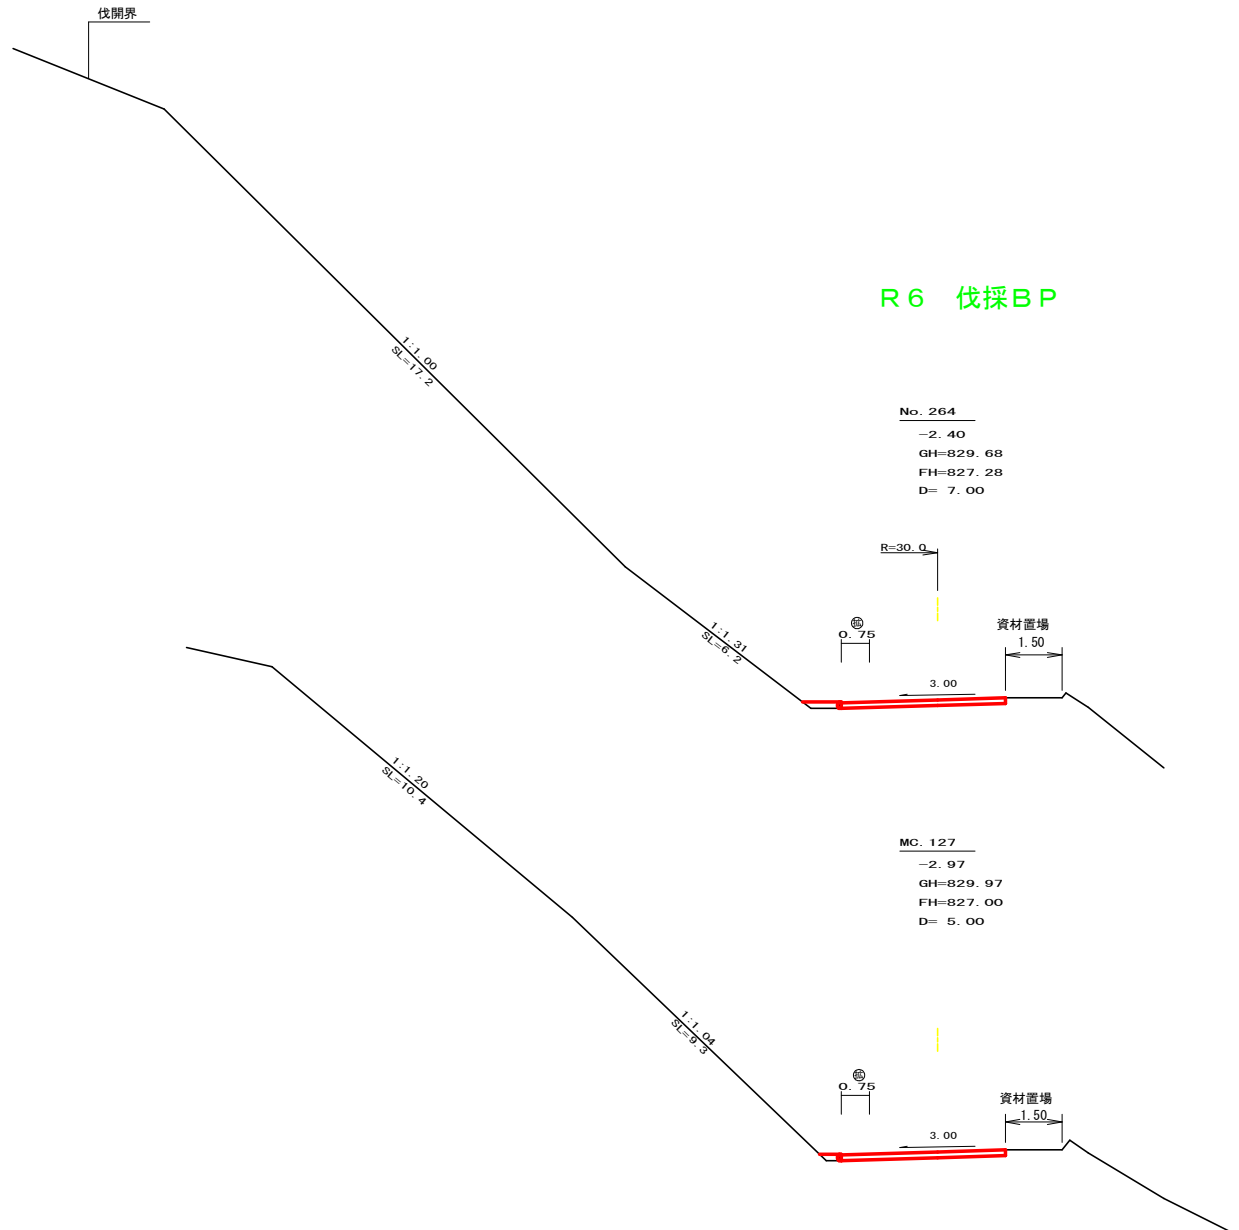

R6 伐採BP

No. 264
 -2.40
 GH=829.68
 FH=827.28
 D= 7.00

MC 127
 -2.97
 GH=829.97
 FH=827.00
 D= 5.00

R6 BP

+8.0
 -1.22
 GH=828.02
 FH=826.80
 D= 4.90

FH=826.85

(H= 2.45b=0.35h=0.49)

| | | | |
|------------|-----------------|----------------------------|-----------------|
| 測点: NO.264 | | 点間距離: 7.00 m | |
| 偏心距離 | | (切土: 0.00 m, 盛土: 0.00 m) | |
| | | (法面左: 0.00 m, 法面右: 0.00 m) | |
| 名称・種別・細別 | 左側 | 右側 | |
| 掘削(切土) | オープンカット | 硬質土 | 0.00 |
| | | 軟岩(比率) | 0.00 (0 : 0) |
| 盛土 | 片切 | 硬質土 | 0.00 |
| | | 軟岩(比率) | 0.00 (10 : 0) |
| 掘削(保層) | 路床盛土 | | 0.00 |
| | 路体盛土 | | 0.00 |
| 埋戻し | | 硬質土 | 0.00 |
| | | 軟岩(比率) | 0.00 (10 : 0) |
| 法面整形 | 埋戻(前) | | 0.00 |
| | 埋戻(後) | 埋戻C | 0.00 |
| 土羽 | 機械整形 | 硬質土 | 0.00 |
| | | 軟岩 I (A) | 0.00 |
| 掘削(側溝) | 削取整形 | 硬質土 | 0.00 |
| | | 軟岩(比率) | 0.00 (0 : 0) |
| 舗装工 | コンクリート (t=15cm) | 4.35 | |


| | | | |
|------------|-----------------|----------------------------|-----------------|
| 測点: MC 127 | | 点間距離: 5.00 m | |
| 偏心距離 | | (切土: 0.00 m, 盛土: 0.00 m) | |
| | | (法面左: 0.00 m, 法面右: 0.00 m) | |
| 名称・種別・細別 | 左側 | 右側 | |
| 掘削(切土) | オープンカット | 硬質土 | 0.00 |
| | | 軟岩(比率) | 0.00 (0 : 0) |
| 盛土 | 片切 | 硬質土 | 0.00 |
| | | 軟岩(比率) | 0.00 (10 : 0) |
| 掘削(保層) | 路床盛土 | | 0.00 |
| | 路体盛土 | | 0.00 |
| 埋戻し | | 硬質土 | 0.00 |
| | | 軟岩(比率) | 0.00 (10 : 0) |
| 法面整形 | 埋戻(前) | | 0.00 |
| | 埋戻(後) | 埋戻C | 0.00 |
| 土羽 | 機械整形 | 硬質土 | 0.00 |
| | | 軟岩 I (A) | 0.00 |
| 掘削(側溝) | 削取整形 | 硬質土 | 0.00 |
| | | 軟岩(比率) | 0.00 (0 : 0) |
| 舗装工 | コンクリート (t=15cm) | 4.35 | |

| | | | |
|----------|-----------------|----------------------------|-----------------|
| 測点: +8.0 | | 点間距離: 4.90 m | |
| 偏心距離 | | (切土: 0.00 m, 盛土: 0.00 m) | |
| | | (法面左: 0.00 m, 法面右: 0.00 m) | |
| 名称・種別・細別 | 左側 | 右側 | |
| 掘削(切土) | オープンカット | 硬質土 | 0.00 |
| | | 軟岩(比率) | 0.00 (0 : 0) |
| 盛土 | 片切 | 硬質土 | 0.00 |
| | | 軟岩(比率) | 0.00 (10 : 0) |
| 掘削(保層) | 路床盛土 | | 0.00 |
| | 路体盛土 | | 0.00 |
| 埋戻し | | 硬質土 | 0.00 |
| | | 軟岩(比率) | 0.00 (10 : 0) |
| 法面整形 | 埋戻(前) | | 0.00 |
| | 埋戻(後) | 埋戻C | 0.00 |
| 土羽 | 機械整形 | 硬質土 | 0.00 |
| | | 軟岩 I (A) | 0.00 |
| 掘削(側溝) | 削取整形 | 硬質土 | 0.00 |
| | | 軟岩(比率) | 0.00 (0 : 0) |
| 舗装工 | コンクリート (t=15cm) | 0.00 | |

| | | | |
|----------|-----------------|----------------------------|-----------------|
| 測点: +8.0 | | 点間距離: 0.00 m | |
| 偏心距離 | | (切土: 0.00 m, 盛土: 0.00 m) | |
| | | (法面左: 0.00 m, 法面右: 0.00 m) | |
| 名称・種別・細別 | 左側 | 右側 | |
| 掘削(切土) | オープンカット | 硬質土 | 0.00 |
| | | 軟岩(比率) | 0.00 (0 : 0) |
| 盛土 | 片切 | 硬質土 | 0.00 |
| | | 軟岩(比率) | 0.00 (10 : 0) |
| 掘削(保層) | 路床盛土 | | 0.00 |
| | 路体盛土 | | 0.00 |
| 埋戻し | | 硬質土 | 0.00 |
| | | 軟岩(比率) | 0.00 (10 : 0) |
| 法面整形 | 埋戻(前) | | 0.00 |
| | 埋戻(後) | 埋戻C | 0.00 |
| 土羽 | 機械整形 | 硬質土 | 0.00 |
| | | 軟岩 I (A) | 0.00 |
| 掘削(側溝) | 削取整形 | 硬質土 | 0.00 |
| | | 軟岩(比率) | 0.00 (0 : 0) |
| 舗装工 | コンクリート (t=15cm) | 4.35 | |

(当初)

| | | | |
|------|---------------------|------|------------------|
| 路線名 | 田野内枝立線 | 事業名 | R6馬林 林野田野内枝立線柱立 |
| 林道区分 | 森林基幹道 | 級別区分 | 美馬市 開設工事(担い手確保型) |
| 年度 | 令和6年度 | 施工主体 | 徳島県 |
| 名称 | 横断図面 | 5 | 葉中 1番 |
| 施工地 | 徳島県美馬市木屋平麻衣 | | |
| 縮尺 | 1/100 | 図面番号 | 3 |
| 審査者 | 設計者 | | |
| 測点 | No.263+8.0 ~ No.264 | | |

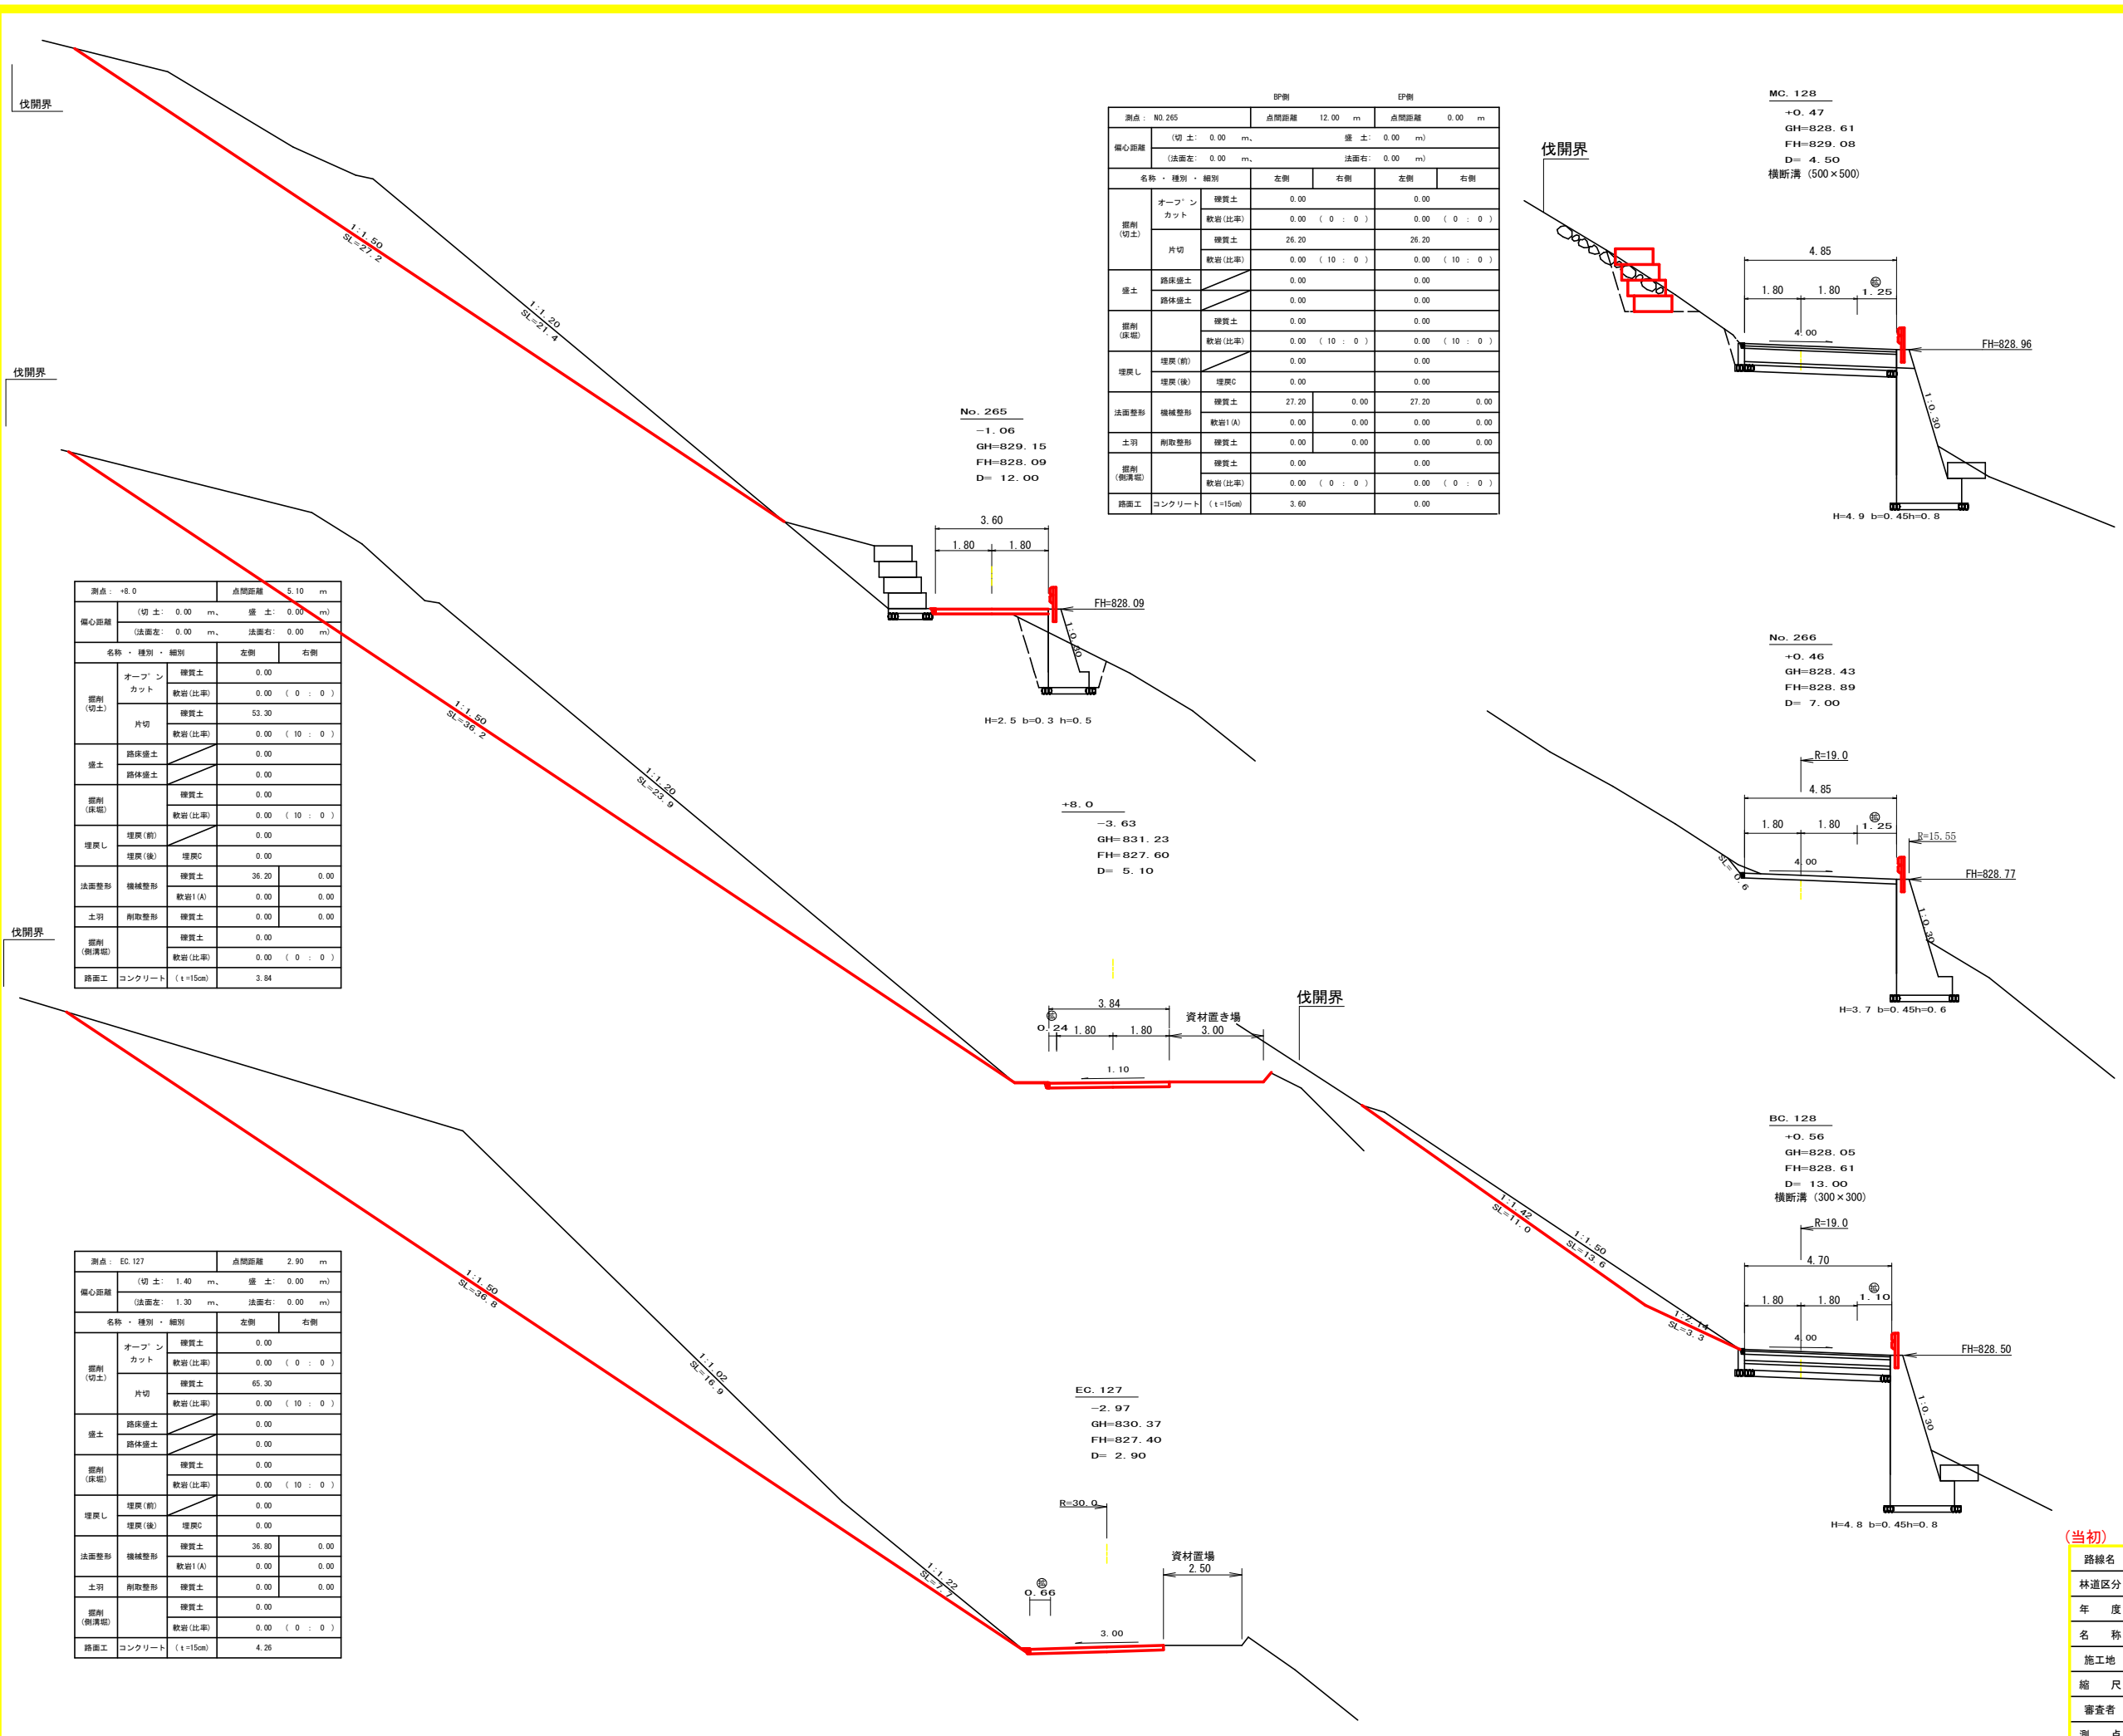

| RP側 | | IP側 | |
|--------------------------|-----------------|----------------------------|--------------------|
| 測点: No. 265 | | 点間距離: 12.00 m | |
| 偏心距離 | | 盛土: 0.00 m | |
| (切土: 0.00 m, 盛土: 0.00 m) | | (法面左: 0.00 m, 法面右: 0.00 m) | |
| 名称・種別・細別 | 左側 | 右側 | 右側 |
| 掘削(切土) | オープンカット | 硬質土 0.00 | 軟岩(比率) 0.00 (0:0) |
| | 片切 | 硬質土 26.20 | 軟岩(比率) 0.00 (10:0) |
| 盛土 | 路床盛土 | 0.00 | 0.00 |
| | 路体盛土 | 0.00 | 0.00 |
| 掘削(床掘) | 硬質土 | 0.00 | 0.00 |
| | 軟岩(比率) | 0.00 (10:0) | 0.00 (10:0) |
| 埋戻し | 埋戻(前) | 0.00 | 0.00 |
| | 埋戻(後) | 埋戻C 0.00 | 0.00 |
| 法面整形 | 機械整形 | 硬質土 27.20 | 軟岩1(A) 0.00 |
| | 削取整形 | 硬質土 0.00 | 軟岩(比率) 0.00 (0:0) |
| 掘削(側溝掘) | 硬質土 | 0.00 | 0.00 |
| | 軟岩(比率) | 0.00 (0:0) | 0.00 (0:0) |
| 路面工 | コンクリート (t=15cm) | 3.60 | 0.00 |

No. 265
-1.06
GH=829.15
FH=828.09
D= 12.00

+8.0
-3.63
GH=831.23
FH=827.60
D= 5.10

EC. 127
-2.97
GH=830.37
FH=827.40
D= 2.90

MC. 128
+0.47
GH=828.61
FH=829.08
D= 4.50
横断溝 (500x500)

No. 266
+0.46
GH=828.43
FH=828.89
D= 7.00

BC. 128
+0.56
GH=828.05
FH=828.61
D= 13.00
横断溝 (300x300)

| 測点: +8.0 | | 点間距離: 5.10 m | |
|--------------------------|-----------------|----------------------------|--------------------|
| 偏心距離 | | 盛土: 0.00 m | |
| (切土: 0.00 m, 盛土: 0.00 m) | | (法面左: 0.00 m, 法面右: 0.00 m) | |
| 名称・種別・細別 | 左側 | 右側 | 右側 |
| 掘削(切土) | オープンカット | 硬質土 0.00 | 軟岩(比率) 0.00 (0:0) |
| | 片切 | 硬質土 53.30 | 軟岩(比率) 0.00 (10:0) |
| 盛土 | 路床盛土 | 0.00 | 0.00 |
| | 路体盛土 | 0.00 | 0.00 |
| 掘削(床掘) | 硬質土 | 0.00 | 0.00 |
| | 軟岩(比率) | 0.00 (10:0) | 0.00 (10:0) |
| 埋戻し | 埋戻(前) | 0.00 | 0.00 |
| | 埋戻(後) | 埋戻C 0.00 | 0.00 |
| 法面整形 | 機械整形 | 硬質土 36.20 | 軟岩1(A) 0.00 |
| | 削取整形 | 硬質土 0.00 | 軟岩(比率) 0.00 (0:0) |
| 掘削(側溝掘) | 硬質土 | 0.00 | 0.00 |
| | 軟岩(比率) | 0.00 (0:0) | 0.00 (0:0) |
| 路面工 | コンクリート (t=15cm) | 3.84 | 0.00 |

| 測点: EC. 127 | | 点間距離: 2.90 m | |
|--------------------------|-----------------|----------------------------|--------------------|
| 偏心距離 | | 盛土: 0.00 m | |
| (切土: 1.40 m, 盛土: 0.00 m) | | (法面左: 1.30 m, 法面右: 0.00 m) | |
| 名称・種別・細別 | 左側 | 右側 | 右側 |
| 掘削(切土) | オープンカット | 硬質土 0.00 | 軟岩(比率) 0.00 (0:0) |
| | 片切 | 硬質土 65.30 | 軟岩(比率) 0.00 (10:0) |
| 盛土 | 路床盛土 | 0.00 | 0.00 |
| | 路体盛土 | 0.00 | 0.00 |
| 掘削(床掘) | 硬質土 | 0.00 | 0.00 |
| | 軟岩(比率) | 0.00 (10:0) | 0.00 (10:0) |
| 埋戻し | 埋戻(前) | 0.00 | 0.00 |
| | 埋戻(後) | 埋戻C 0.00 | 0.00 |
| 法面整形 | 機械整形 | 硬質土 36.80 | 軟岩1(A) 0.00 |
| | 削取整形 | 硬質土 0.00 | 軟岩(比率) 0.00 (0:0) |
| 掘削(側溝掘) | 硬質土 | 0.00 | 0.00 |
| | 軟岩(比率) | 0.00 (0:0) | 0.00 (0:0) |
| 路面工 | コンクリート (t=15cm) | 4.26 | 0.00 |

| 測点 | MC. 128 | 点間距離 | 4.50 m |
|----------|-----------------|-------------|--------------------|
| 偏心距離 | (切土: m, 盛土: m) | | (法面左: m, 法面右: m) |
| 名称・種別・細別 | 左側 | 右側 | 右側 |
| 掘削(切土) | オープンカット | 硬質土 - | 軟岩(比率) - (10:0) |
| | 片切 | 硬質土 0.00 | 軟岩(比率) 0.00 (10:0) |
| 盛土 | 路床盛土 | - | 0.00 |
| | 路体盛土 | - | 0.00 |
| 掘削(床掘) | 硬質土 | 0.00 | 0.00 |
| | 軟岩(比率) | 0.00 (10:0) | 0.00 (10:0) |
| 埋戻し | 埋戻(前) | - | 0.00 |
| | 埋戻(後) | 埋戻C 0.00 | 0.00 |
| 法面 | 法面保護工 | 硬質土 0.00 | 軟岩1(A) 0.00 |
| | 機械整形 | 硬質土 0.00 | 軟岩1(A) 0.00 |
| 土羽 | 削取整形 | 硬質土 - | - |
| 掘削(側溝掘) | 硬質土 | - | - |
| 路面工 | コンクリート (t=15cm) | 0.00 | 0.00 |

| 測点 | No. 266 | 点間距離 | 7.00 m |
|----------|---------------------|-------------|-----------------------|
| 偏心距離 | (切土: 8.80 m, 盛土: m) | | (法面左: 8.90 m, 法面右: m) |
| 名称・種別・細別 | 左側 | 右側 | 右側 |
| 掘削(切土) | オープンカット | 硬質土 - | 軟岩(比率) - (10:0) |
| | 片切 | 硬質土 0.00 | 軟岩(比率) 0.00 (10:0) |
| 盛土 | 路床盛土 | - | 0.00 |
| | 路体盛土 | - | 0.00 |
| 掘削(床掘) | 硬質土 | 0.00 | 0.00 |
| | 軟岩(比率) | 0.00 (10:0) | 0.00 (10:0) |
| 埋戻し | 埋戻(前) | - | 0.00 |
| | 埋戻(後) | 埋戻C 0.00 | 0.00 |
| 法面 | 法面保護工 | 硬質土 0.00 | 軟岩1(A) 0.00 |
| | 機械整形 | 硬質土 0.00 | 軟岩1(A) 0.00 |
| 土羽 | 削取整形 | 硬質土 - | - |
| 掘削(側溝掘) | 硬質土 | - | - |
| 路面工 | コンクリート (t=15cm) | 0.00 | 0.00 |


| 測点 | BC. 128 | 点間距離 | 13.00 m |
|----------|-----------------|-------------|--------------------|
| 偏心距離 | (切土: m, 盛土: m) | | (法面左: m, 法面右: m) |
| 名称・種別・細別 | 左側 | 右側 | 右側 |
| 掘削(切土) | オープンカット | 硬質土 - | 軟岩(比率) - (10:0) |
| | 片切 | 硬質土 4.70 | 軟岩(比率) 0.00 (10:0) |
| 盛土 | 路床盛土 | - | 0.00 |
| | 路体盛土 | - | 0.00 |
| 掘削(床掘) | 硬質土 | 0.00 | 0.00 |
| | 軟岩(比率) | 0.00 (10:0) | 0.00 (10:0) |
| 埋戻し | 埋戻(前) | - | 0.00 |
| | 埋戻(後) | 埋戻C 0.00 | 0.00 |
| 法面 | 法面保護工 | 硬質土 14.30 | 軟岩1(A) 0.00 |
| | 機械整形 | 硬質土 14.30 | 軟岩1(A) 0.00 |
| 土羽 | 削取整形 | 硬質土 - | - |
| 掘削(側溝掘) | 硬質土 | - | - |
| 路面工 | コンクリート (t=15cm) | 0.00 | 0.00 |

(当初)

| | | | |
|------|---|------|------------------|
| 路線名 | 田野内杖立線 | 事業名 | R6森林 林野田野内杖立線立工区 |
| 林道区分 | 杖立工区 | 級別区分 | 第2種2級 |
| 年度 | 令和6年度 | 設計速度 | 20km/h |
| 名称 | 横断図面 | 施工主体 | 徳島県 |
| 施工地 | 徳島県美馬市木屋平麻衣 | 5葉中 | 2番 |
| 縮尺 | 1/100 | 図面番号 | 4 |
| 審査者 | | 設計者 | |
| 測点 | No. 264+2.9 (EC. 127) ~ No. 266+4.5 (MC. 128) | | |

| | | | |
|----------|----------------|------------------|---------|
| 測点 | No. 267 | 点間距離 | 4.00 m |
| 偏心距離 | (切土: m, 盛土: m) | (法面左: m, 法面右: m) | |
| 名称・種別・細別 | | 左側 | 右側 |
| 掘削(切土) | オープン | 礫質土 | - |
| | カット | 軟岩(比率) | -(10:0) |
| | 片切 | 礫質土 | 0.00 |
| 盛土 | 路床盛土 | - | 0.00 |
| | 路体盛土 | - | - |
| | 補強盛土 | - | - |
| 掘削(床掘) | | 礫質土 | 0.00 |
| | | 軟岩(比率) | -(10:0) |
| 埋戻し | 埋戻(前) | - | 0.00 |
| | 埋戻(後) | 埋戻C | 0.00 |
| 法面 | 法面保護工 | 礫質土 | 0.90 |
| | | 軟岩1(A) | 5.90 |
| | 機械整形 | 礫質土 | 0.00 |
| | | 軟岩1(A) | 0.00 |
| 土羽 | 削取整形 | 礫質土 | - |
| 掘削(側溝掘) | | 礫質土 | - |
| | | 軟岩(比率) | -(10:0) |
| 路面工 | コンクリート | (t=15cm) | 4.15 |

No. 267
-1.65
FH=829.70
GH=831.35
D= 4.00

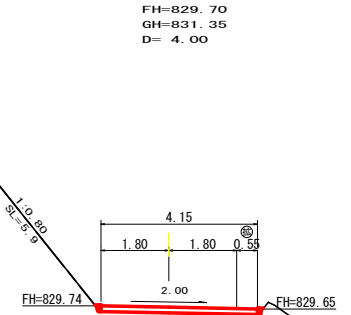


R6 EP

No. 268
-4.93
FH=830.51
GH=835.44
D= 2.30

| | | | |
|----------|----------------|------------------|-------------|
| 測点 | No. 268 | 点間距離 | 2.30 m |
| 偏心距離 | (切土: m, 盛土: m) | (法面左: m, 法面右: m) | |
| 名称・種別・細別 | | 左側 | 右側 |
| 掘削(切土) | オープン | 礫質土 | 0.00 |
| | カット | 軟岩(比率) | 0.00 (10:0) |
| | 片切 | 礫質土 | 0.00 |
| 盛土 | 路床盛土 | - | - |
| | 路体盛土 | - | - |
| | 補強盛土 | - | - |
| 掘削(床掘) | | 礫質土 | - |
| | | 軟岩(比率) | -(10:0) |
| 埋戻し | 埋戻(前) | - | - |
| | 埋戻(後) | 埋戻C | - |
| 法面 | 法面保護工 | 礫質土 | 2.00 |
| | | 軟岩1(A) | 11.80 |
| | 機械整形 | 礫質土 | 0.00 |
| | | 軟岩1(A) | 0.00 |
| 土羽 | 削取整形 | 礫質土 | - |
| 掘削(側溝掘) | | 礫質土 | - |
| | | 軟岩(比率) | -(10:0) |
| 路面工 | コンクリート | (t=15cm) | 3.60 |

| | | | | | |
|----------|----------------|------------------|-------------|-------------|-------------|
| 測点 | EC. 128 | 点間距離 | 6.00 m | 6.00 m | |
| 偏心距離 | (切土: m, 盛土: m) | (法面左: m, 法面右: m) | | | |
| 名称・種別・細別 | | 左側 | 右側 | 左側 | 右側 |
| 掘削(切土) | オープン | 礫質土 | - | - | - |
| | カット | 軟岩(比率) | -(10:0) | -(10:0) | -(10:0) |
| | 片切 | 礫質土 | 0.00 | 0.00 | 0.00 |
| 盛土 | 路床盛土 | - | 0.00 | 0.00 | 0.00 |
| | 路体盛土 | - | 0.00 | 0.00 | 0.00 |
| | 補強盛土 | - | - | - | - |
| 掘削(床掘) | | 礫質土 | 0.00 | 0.00 | 0.00 |
| | | 軟岩(比率) | 0.00 (10:0) | 0.00 (10:0) | 0.00 (10:0) |
| 埋戻し | 埋戻(前) | - | 0.00 | 0.00 | 0.00 |
| | 埋戻(後) | 埋戻C | 0.00 | 0.00 | 0.00 |
| 法面 | 法面保護工 | 礫質土 | 5.90 | - | 5.90 |
| | | 軟岩1(A) | 2.00 | - | 2.00 |
| | 機械整形 | 礫質土 | 0.00 | - | 0.00 |
| | | 軟岩1(A) | 0.00 | - | 0.00 |
| 土羽 | 削取整形 | 礫質土 | - | - | - |
| 掘削(側溝掘) | | 礫質土 | - | - | - |
| | | 軟岩(比率) | -(10:0) | -(10:0) | -(10:0) |
| 路面工 | コンクリート | (t=15cm) | 0.00 | 3.60 | 3.60 |

EC. 128
-1.64
GH=831.18
FH=829.54
D= 6.00

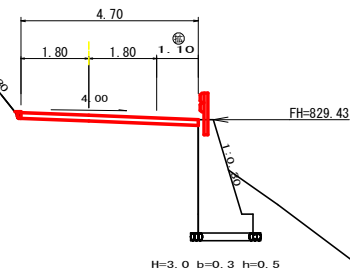


MC. 129
-4.73
FH=830.42
GH=835.15
D= 10.70

| | | | |
|----------|----------------|------------------|-------------|
| 測点 | MC. 129 | 点間距離 | 10.70 m |
| 偏心距離 | (切土: m, 盛土: m) | (法面左: m, 法面右: m) | |
| 名称・種別・細別 | | 左側 | 右側 |
| 掘削(切土) | オープン | 礫質土 | 0.00 |
| | カット | 軟岩(比率) | 0.00 (10:0) |
| | 片切 | 礫質土 | 0.00 |
| 盛土 | 路床盛土 | - | - |
| | 路体盛土 | - | - |
| | 補強盛土 | - | - |
| 掘削(床掘) | | 礫質土 | - |
| | | 軟岩(比率) | -(10:0) |
| 埋戻し | 埋戻(前) | - | - |
| | 埋戻(後) | 埋戻C | - |
| 法面 | 法面保護工 | 礫質土 | 2.00 |
| | | 軟岩1(A) | 11.70 |
| | 機械整形 | 礫質土 | 0.00 |
| | | 軟岩1(A) | 0.00 |
| 土羽 | 削取整形 | 礫質土 | - |
| 掘削(側溝掘) | | 礫質土 | - |
| | | 軟岩(比率) | -(10:0) |
| 路面工 | コンクリート | (t=15cm) | 3.60 |

| | | | |
|----------|----------------|------------------|-------------|
| 測点 | +10.0 | 点間距離 | 5.50 m |
| 偏心距離 | (切土: m, 盛土: m) | (法面左: m, 法面右: m) | |
| 名称・種別・細別 | | 左側 | 右側 |
| 掘削(切土) | オープン | 礫質土 | - |
| | カット | 軟岩(比率) | -(10:0) |
| | 片切 | 礫質土 | 0.00 |
| 盛土 | 路床盛土 | - | 0.00 |
| | 路体盛土 | - | 0.00 |
| | 補強盛土 | - | - |
| 掘削(床掘) | | 礫質土 | 0.00 |
| | | 軟岩(比率) | 0.00 (10:0) |
| 埋戻し | 埋戻(前) | - | 0.00 |
| | 埋戻(後) | 埋戻C | 0.00 |
| 法面 | 法面保護工 | 礫質土 | 0.00 |
| | | 軟岩1(A) | 2.80 |
| | 機械整形 | 礫質土 | 0.00 |
| | | 軟岩1(A) | 0.00 |
| 土羽 | 削取整形 | 礫質土 | - |
| 掘削(側溝掘) | | 礫質土 | - |
| | | 軟岩(比率) | -(10:0) |
| 路面工 | コンクリート | (t=15cm) | 0.00 |

+10.0
+0.07
GH=829.23
FH=829.30
D= 5.50

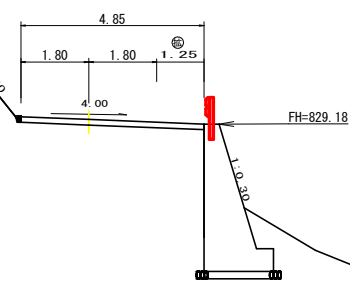

BC. 129
-2.97
FH=829.98
GH=832.95
D= 7.00

| | | | |
|----------|----------------|------------------|-------------|
| 測点 | BC. 129 | 点間距離 | 7.00 m |
| 偏心距離 | (切土: m, 盛土: m) | (法面左: m, 法面右: m) | |
| 名称・種別・細別 | | 左側 | 右側 |
| 掘削(切土) | オープン | 礫質土 | 0.00 |
| | カット | 軟岩(比率) | 0.00 (10:0) |
| | 片切 | 礫質土 | 0.00 |
| 盛土 | 路床盛土 | - | - |
| | 路体盛土 | - | - |
| | 補強盛土 | - | - |
| 掘削(床掘) | | 礫質土 | - |
| | | 軟岩(比率) | -(10:0) |
| 埋戻し | 埋戻(前) | - | - |
| | 埋戻(後) | 埋戻C | - |
| 法面 | 法面保護工 | 礫質土 | 4.90 |
| | | 軟岩1(A) | 7.00 |
| | 機械整形 | 礫質土 | 0.00 |
| | | 軟岩1(A) | 0.00 |
| 土羽 | 削取整形 | 礫質土 | - |
| 掘削(側溝掘) | | 礫質土 | - |
| | | 軟岩(比率) | -(10:0) |
| 路面工 | コンクリート | (t=15cm) | 3.60 |

(当初)

| | | | |
|------|------------------------|------|-------------------|
| 路線名 | 田野内枝立線 | 事業名 | R6 森林 林野田野内枝立線立工区 |
| 林道区分 | 森林基幹道 | 級別区分 | 第2種2級 |
| 年度 | 令和6年度 | 設計速度 | 20KM/H |
| 名称 | 横断面 | 施工主体 | 徳島県 |
| 施工地 | 徳島県美馬市木屋平麻衣 | 設計者 | |
| 縮尺 | 1/100 | 図面番号 | 5 |
| 測点 | No. 266+10.0 ~ No. 268 | | |

| | | | | | |
|----------|------------------|----------|-------------|--------|--|
| 測点 | +13.6 | | 点間距離 | 5.20 m | |
| 偏心距離 | (切土: m, 盛土: m) | | | | |
| | (法面左: m, 法面右: m) | | | | |
| 名称・種別・細別 | | | | | |
| 掘削(切土) | オープン | 硬質土 | 0.00 | | |
| | カット | 軟岩(比率) | 0.00 (10:0) | | |
| | | 片切 | 硬質土 | 2.90 | |
| | | 軟岩(比率) | 6.80 (10:0) | | |
| 盛土 | 路床盛土 | - | 0.00 | | |
| | 路体盛土 | - | 0.00 | | |
| | 補強盛土 | - | - | | |
| 掘削(床掘) | | 硬質土 | - | | |
| | | 軟岩(比率) | - (10:0) | | |
| 埋戻し | 埋戻(前) | - | - | | |
| | 埋戻(後) | 埋戻C | - | | |
| 法面 | 法面保護工 | 硬質土 | 0.00 | | |
| | | 軟岩1(A) | 0.00 | | |
| | 機械整形 | 硬質土 | 0.00 | | |
| | | 軟岩1(A) | 0.00 | | |
| 土羽 | 削取整形 | 硬質土 | - | 0.00 | |
| 掘削(側溝堀) | | 硬質土 | - | | |
| | | 軟岩(比率) | - (10:0) | | |
| 路面工 | コンクリート | (t=15cm) | 0.00 | | |

| | | | | | |
|----------|------------------|----------|-------------|--------|--|
| 測点 | +6.4 | | 点間距離 | 6.40 m | |
| 偏心距離 | (切土: m, 盛土: m) | | | | |
| | (法面左: m, 法面右: m) | | | | |
| 名称・種別・細別 | | | | | |
| 掘削(切土) | オープン | 硬質土 | - | | |
| | カット | 軟岩(比率) | - (10:0) | | |
| | | 片切 | 硬質土 | 0.00 | |
| | | 軟岩(比率) | 0.00 (10:0) | | |
| 盛土 | 路床盛土 | - | 0.00 | | |
| | 路体盛土 | - | 0.00 | | |
| | 補強盛土 | - | - | | |
| 掘削(床掘) | | 硬質土 | - | | |
| | | 軟岩(比率) | - (10:0) | | |
| 埋戻し | 埋戻(前) | - | - | | |
| | 埋戻(後) | 埋戻C | - | | |
| 法面 | 法面保護工 | 硬質土 | 0.00 | | |
| | | 軟岩1(A) | 0.00 | 0.00 | |
| | 機械整形 | 硬質土 | 0.00 | | |
| | | 軟岩1(A) | 0.00 | 0.00 | |
| 土羽 | 削取整形 | 硬質土 | - | 0.00 | |
| 掘削(側溝堀) | | 硬質土 | - | | |
| | | 軟岩(比率) | - (10:0) | | |
| 路面工 | コンクリート | (t=15cm) | 0.00 | | |

| | | | | | |
|----------|------------------|----------|------------|--------|--|
| 測点 | EC. 129 | | 点間距離 | 8.40 m | |
| 偏心距離 | (切土: m, 盛土: m) | | | | |
| | (法面左: m, 法面右: m) | | | | |
| 名称・種別・細別 | | | | | |
| 掘削(切土) | オープン | 硬質土 | 0.00 | | |
| | カット | 軟岩(比率) | 0.00 (9:1) | | |
| | | 片切 | 硬質土 | 0.00 | |
| | | 軟岩(比率) | 0.00 (9:1) | | |
| 盛土 | 路床盛土 | - | - | | |
| | 路体盛土 | - | - | | |
| | 補強盛土 | - | - | | |
| 掘削(床掘) | | 硬質土 | - | | |
| | | 軟岩(比率) | - (10:0) | | |
| 埋戻し | 埋戻(前) | - | - | | |
| | 埋戻(後) | 埋戻C | - | | |
| 法面 | 法面保護工 | 硬質土 | 0.00 | | |
| | | 軟岩1(A) | 0.00 | | |
| | 機械整形 | 硬質土 | 0.00 | | |
| | | 軟岩1(A) | 0.00 | | |
| 土羽 | 削取整形 | 硬質土 | - | | |
| 掘削(側溝堀) | | 硬質土 | - | | |
| | | 軟岩(比率) | - (10:0) | | |
| 路面工 | コンクリート | (t=15cm) | 0.00 | | |

| | | | | | |
|----------|------------------|----------|-------------|--------|--|
| 測点 | EC. 129 | | 点間距離 | 0.00 m | |
| 偏心距離 | (切土: m, 盛土: m) | | | | |
| | (法面左: m, 法面右: m) | | | | |
| 名称・種別・細別 | | | | | |
| 掘削(切土) | オープン | 硬質土 | 0.50 | | |
| | カット | 軟岩(比率) | 8.30 (9:1) | | |
| | | 片切 | 硬質土 | 4.40 | |
| | | 軟岩(比率) | 16.10 (9:1) | | |
| 盛土 | 路床盛土 | - | - | | |
| | 路体盛土 | - | - | | |
| | 補強盛土 | - | - | | |
| 掘削(床掘) | | 硬質土 | - | | |
| | | 軟岩(比率) | - (10:0) | | |
| 埋戻し | 埋戻(前) | - | - | | |
| | 埋戻(後) | 埋戻C | - | | |
| 法面 | 法面保護工 | 硬質土 | 0.00 | | |
| | | 軟岩1(A) | 0.00 | | |
| | 機械整形 | 硬質土 | 0.00 | | |
| | | 軟岩1(A) | 0.00 | | |
| 土羽 | 削取整形 | 硬質土 | - | | |
| 掘削(側溝堀) | | 硬質土 | - | | |
| | | 軟岩(比率) | - (10:0) | | |
| 路面工 | コンクリート | (t=15cm) | 0.00 | | |

| | | | | | |
|----------|------------------|----------|-------------|--------|--|
| 測点 | No. 269 | | 点間距離 | 6.40 m | |
| 偏心距離 | (切土: m, 盛土: m) | | | | |
| | (法面左: m, 法面右: m) | | | | |
| 名称・種別・細別 | | | | | |
| 掘削(切土) | オープン | 硬質土 | - | | |
| | カット | 軟岩(比率) | - (10:0) | | |
| | | 片切 | 硬質土 | 3.30 | |
| | | 軟岩(比率) | 2.60 (10:0) | | |
| 盛土 | 路床盛土 | - | 0.00 | | |
| | 路体盛土 | - | 0.00 | | |
| | 補強盛土 | - | - | | |
| 掘削(床掘) | | 硬質土 | - | | |
| | | 軟岩(比率) | - (10:0) | | |
| 埋戻し | 埋戻(前) | - | - | | |
| | 埋戻(後) | 埋戻C | - | | |
| 法面 | 法面保護工 | 硬質土 | 0.00 | | |
| | | 軟岩1(A) | 0.00 | | |
| | 機械整形 | 硬質土 | 0.00 | | |
| | | 軟岩1(A) | 0.00 | | |
| 土羽 | 削取整形 | 硬質土 | - | 0.00 | |
| 掘削(側溝堀) | | 硬質土 | - | | |
| | | 軟岩(比率) | - (10:0) | | |
| 路面工 | コンクリート | (t=15cm) | 0.00 | | |


R6 施工EP

| | | | |
|------|-------------------------------------|------|--------------------|
| 路線名 | 田野内杖立線 杖立工区 | 事業名 | R6馬林 林間田野内杖立工区 |
| 林道区分 | 森林基幹道 | 級別区分 | 第2種2級 設計速度 20 km/h |
| 年度 | 令和6年度 | 施行主体 | 徳島県 |
| 名称 | 横断面図 | 5 | 葉中 4番 |
| 施行地 | 徳島県美馬市木屋平字麻衣 | | |
| 縮尺 | 1/100 | 図面番号 | 6 |
| 審査者 | 設計者 | | |
| 測点 | No. 268+8.4 (EC. 129) ~ No. 269+6.4 | | |

R6 伐採EP


No. 270
(BC. 130)
-1.68
FH=832.64
GH=834.32
D= 8.20

| 測点 | No. 270 (BC. 130) | 点間距離 | 8.20 m | |
|----------|-------------------|----------|-----------|---|
| 偏心距離 | (切土: m, 盛土: m) | | | |
| | (法面左: m, 法面右: m) | | | |
| 名称・種別・細別 | | | | |
| 掘削(切土) | オープンカット | 礫質土 | - | - |
| | | 軟岩(比率) | - (10: 0) | - |
| | 片切 | 礫質土 | - | - |
| 盛土 | 路床盛土 | - | - | - |
| | 路体盛土 | - | - | - |
| | 補強盛土 | - | - | - |
| 掘削(床掘) | | 礫質土 | - | - |
| | | 軟岩(比率) | - (10: 0) | - |
| 埋戻し | 埋戻(前) | - | - | - |
| | 埋戻(後) | 埋戻C | - | - |
| 法面 | 法面保護工 | 礫質土 | - | - |
| | | 軟岩1(A) | - | - |
| | 機械整形 | 礫質土 | - | - |
| 土羽 | 削取整形 | 礫質土 | - | - |
| | | 軟岩(比率) | - (10: 0) | - |
| 掘削(側溝堀) | | 礫質土 | - | - |
| 路面工 | コンクリート | (t=15cm) | - | - |

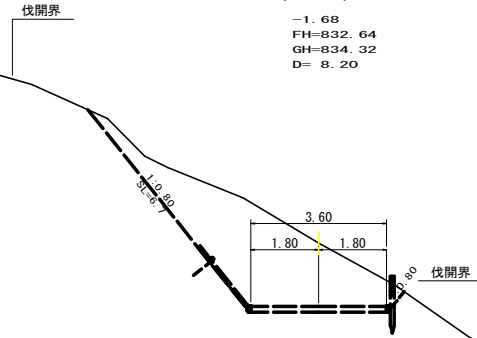


No. 271
-1.82
FH=834.39
GH=836.21
D= 8.90

| 測点 | No. 271 | 点間距離 | 8.90 m | |
|----------|------------------|----------|-----------|---|
| 偏心距離 | (切土: m, 盛土: m) | | | |
| | (法面左: m, 法面右: m) | | | |
| 名称・種別・細別 | | | | |
| 掘削(切土) | オープンカット | 礫質土 | - | - |
| | | 軟岩(比率) | - (10: 0) | - |
| | 片切 | 礫質土 | - | - |
| 盛土 | 路床盛土 | - | - | - |
| | 路体盛土 | - | - | - |
| | 補強盛土 | - | - | - |
| 掘削(床掘) | | 礫質土 | - | - |
| | | 軟岩(比率) | - (10: 0) | - |
| 埋戻し | 埋戻(前) | - | - | - |
| | 埋戻(後) | 埋戻C | - | - |
| 法面 | 法面保護工 | 礫質土 | - | - |
| | | 軟岩1(A) | - | - |
| | 機械整形 | 礫質土 | - | - |
| 土羽 | 削取整形 | 礫質土 | - | - |
| | | 軟岩(比率) | - (10: 0) | - |
| 掘削(側溝堀) | | 礫質土 | - | - |
| 路面工 | コンクリート | (t=15cm) | - | - |

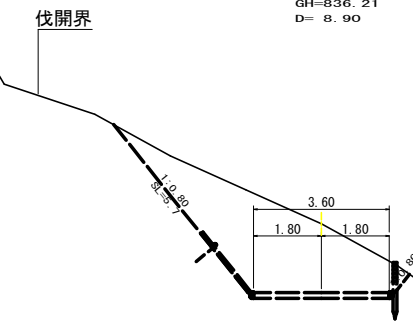


+11.8
-4.23
FH=832.06
GH=836.29
D= 5.40

| 測点 | +11.8 | 点間距離 | 5.40 m | |
|----------|------------------|----------|-----------|---|
| 偏心距離 | (切土: m, 盛土: m) | | | |
| | (法面左: m, 法面右: m) | | | |
| 名称・種別・細別 | | | | |
| 掘削(切土) | オープンカット | 礫質土 | - | - |
| | | 軟岩(比率) | - (10: 0) | - |
| | 片切 | 礫質土 | - | - |
| 盛土 | 路床盛土 | - | - | - |
| | 路体盛土 | - | - | - |
| | 補強盛土 | - | - | - |
| 掘削(床掘) | | 礫質土 | - | - |
| | | 軟岩(比率) | - (10: 0) | - |
| 埋戻し | 埋戻(前) | - | - | - |
| | 埋戻(後) | 埋戻C | - | - |
| 法面 | 法面保護工 | 礫質土 | - | - |
| | | 軟岩1(A) | - | - |
| | 機械整形 | 礫質土 | - | - |
| 土羽 | 削取整形 | 礫質土 | - | - |
| | | 軟岩(比率) | - (10: 0) | - |
| 掘削(側溝堀) | | 礫質土 | - | - |
| 路面工 | コンクリート | (t=15cm) | - | - |



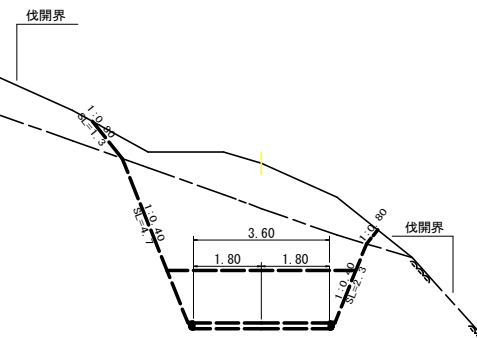


MC. 130
-1.21
FH=833.57
GH=834.78
D= 11.10

| 測点 | MC. 130 | 点間距離 | 11.10 m | |
|----------|------------------|----------|-----------|---|
| 偏心距離 | (切土: m, 盛土: m) | | | |
| | (法面左: m, 法面右: m) | | | |
| 名称・種別・細別 | | | | |
| 掘削(切土) | オープンカット | 礫質土 | - | - |
| | | 軟岩(比率) | - (10: 0) | - |
| | 片切 | 礫質土 | - | - |
| 盛土 | 路床盛土 | - | - | - |
| | 路体盛土 | - | - | - |
| | 補強盛土 | - | - | - |
| 掘削(床掘) | | 礫質土 | - | - |
| | | 軟岩(比率) | - (10: 0) | - |
| 埋戻し | 埋戻(前) | - | - | - |
| | 埋戻(後) | 埋戻C | - | - |
| 法面 | 法面保護工 | 礫質土 | - | - |
| | | 軟岩1(A) | - | - |
| | 機械整形 | 礫質土 | - | - |
| 土羽 | 削取整形 | 礫質土 | - | - |
| | | 軟岩(比率) | - (10: 0) | - |
| 掘削(側溝堀) | | 礫質土 | - | - |
| 路面工 | コンクリート | (t=15cm) | - | - |

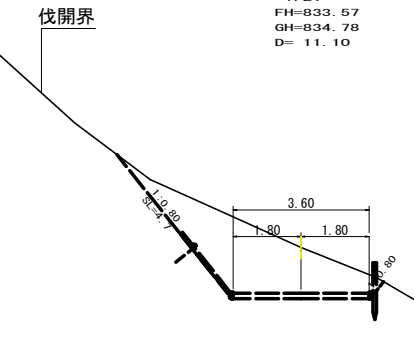

| | | | |
|------|------------------------|------|--------------------------------------|
| 路線名 | 田野内杖立線 杖立区 | 事業名 | R6馬林 林野田野内杖立線立工区 美馬市 開削工事(掘削手続保留) |
| 林道区分 | 森林基幹道 | 級別区分 | 第2種2級 設計速度 20km/h |
| 年度 | 令和6年度 | 施行主体 | 徳島県 |
| 名称 | 横断面 5 葉中 5 番 | | |
| 施行地 | 徳島県美馬市木屋平字麻衣 | | |
| 縮尺 | 1/100 | 図面番号 | 7 |
| 審査者 | 設計者 | | |
| 測点 | No. 269+11.8 ~ No. 271 | | |

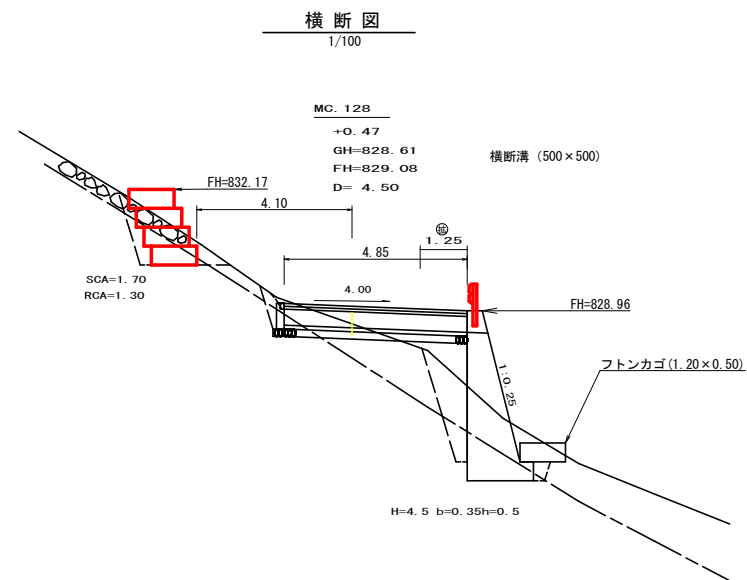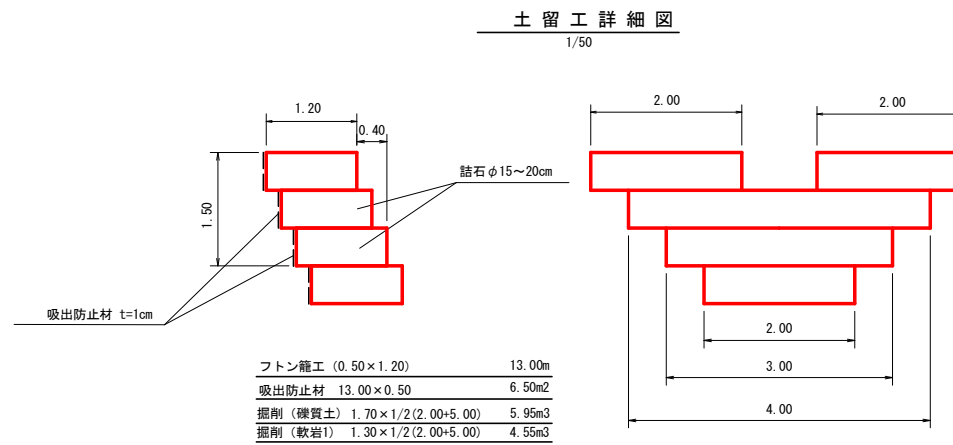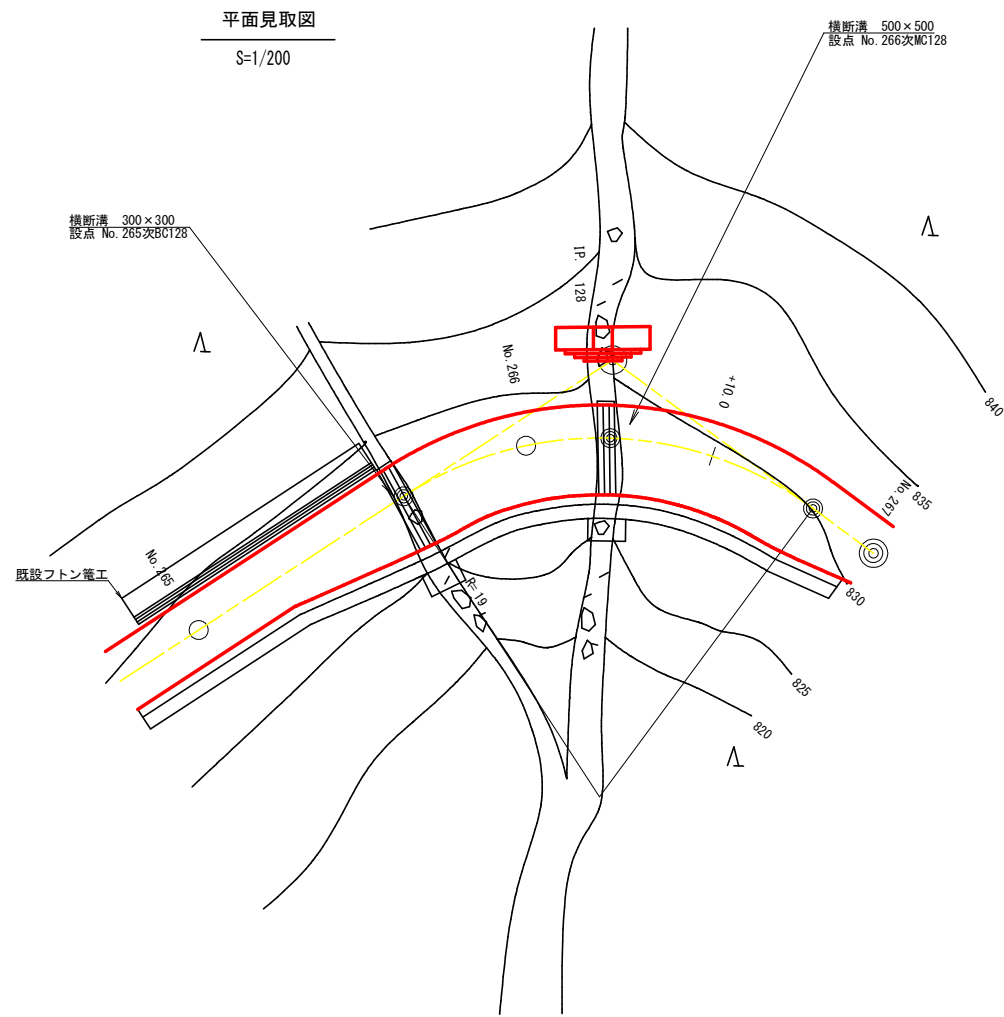

(当初)

| | | | |
|------|--------------------|------|-----------------------------------|
| 路線名 | 田野内杖立線 杖立工区 | 事業名 | 旧馬林 林間田野内杖立工区 美馬市 開設工事(指し手確保型) |
| 林道区分 | 森林基幹道 | 級別区分 | 第2種2級 |
| 年度 | 令和 6 年度 | 設計速度 | 2 CKM/H |
| 名称 | 構造図面 | 施工主体 | 徳島県 |
| 施工地 | 1 葉中 1 番 | | |
| 縮尺 | 徳島県美馬市木屋平字麻衣 | 図面番号 | 8 |
| 縮尺 | 1/50 | 設計者 | |
| 測点 | No.266+4.5(MC.128) | | |

| 区間-1 | | | | |
|------|------|------|------|--------|
| 符号 | 辺A | 辺B | 辺C | 面積 |
| 1 | 4.20 | 5.15 | 6.70 | 10.97 |
| 2 | 6.70 | 3.84 | 5.15 | 9.85 |
| 3 | 3.84 | 8.00 | 7.00 | 13.44 |
| 4 | 8.00 | 3.60 | 7.00 | 12.59 |
| 5 | 3.60 | 6.20 | 5.00 | 9.00 |
| 6 | 6.20 | 3.60 | 5.00 | 9.00 |
| 7 | 3.60 | 6.15 | 4.95 | 8.91 |
| 8 | 6.15 | 3.60 | 4.95 | 8.91 |
| 9 | 3.60 | 8.55 | 7.25 | 12.91 |
| 10 | 8.55 | 4.70 | 7.55 | 17.68 |
| 合計 | | | | 113.26 |


| 区間 1 | | | | |
|---------------------|------------|---------------------|------------|-------|
| No.264+2.9(EC.127) | | No.265+13.0(BC.128) | | |
| コンクリート路面工 | 113.26 | m2 | | |
| 溶接金網 | 103.72 | m2 | | |
| | (控除合計) | -9.54 | m2 | |
| 目地材 | 3.54 | m2 | | |
| 舗装止め丸太 | 29.65 | m | | |
| 均し基礎型枠 | 1.82 | m2 | | |
| 目地材 及び 溶接金網控除面積 計算表 | | | | |
| 左側延長 | 29.65 | m (控除) | -2.97 | m2 |
| 右側延長 | 29.35 | m (控除) | -2.94 | m2 |
| 目地材 | 控除幅 (20cm) | 番号 | 控除幅 (10cm) | 端部目地材 |
| | 3.84 | 3.64 | 1 | 4.06 |
| | 3.60 | 3.40 | 2 | 4.50 |
| | 3.60 | 3.40 | 3 | 4.70 |
| | 3.60 | 3.40 | 4 | |
| 14.64 | 13.84 | 合計 | 8.56 | 8.96 |
| 2.20 | -2.77 | 面積 | -0.86 | 1.34 |

| 区間-2 | | | | |
|------|------|------|------|-------|
| 符号 | 辺A | 辺B | 辺C | 面積 |
| 11 | 4.70 | 3.50 | 6.00 | 8.21 |
| 12 | 6.00 | 4.85 | 3.45 | 8.38 |
| 13 | 4.85 | 5.85 | 2.35 | 5.50 |
| 14 | 5.85 | 4.85 | 3.85 | 9.28 |
| 15 | 4.85 | 6.00 | 3.10 | 7.46 |
| 16 | 6.00 | 4.85 | 4.00 | 9.66 |
| 合計 | | | | 48.54 |

| 区間 2 | | | | |
|---------------------|------------|--------------------|------------|-------|
| No.265+13.0(BC.128) | | No.266+4.5(MC.128) | | |
| コンクリート路面工 | 48.54 | m2 | | |
| 溶接金網 | 44.66 | m2 | | |
| | (控除合計) | -3.88 | m2 | |
| 目地材 | 2.16 | m2 | | |
| 舗装止め丸太 | 11.30 | m | | |
| 均し基礎型枠 | 0.00 | m2 | | |
| 目地材 及び 溶接金網控除面積 計算表 | | | | |
| 左側延長 | 11.30 | m (控除) | -1.13 | m2 |
| 右側延長 | 8.95 | m (控除) | -0.90 | m2 |
| 目地材 | 控除幅 (20cm) | 番号 | 控除幅 (10cm) | 端部目地材 |
| | 4.85 | 4.65 | 1 | 4.50 |
| | | 2 | 4.65 | 4.85 |
| 4.85 | 4.65 | 合計 | 9.15 | 9.55 |
| 0.73 | -0.93 | 面積 | -0.92 | 1.43 |

| 区間-3 | | | | |
|------|------|------|------|-------|
| 符号 | 辺A | 辺B | 辺C | 面積 |
| 17 | 4.85 | 4.05 | 6.95 | 9.60 |
| 18 | 6.95 | 4.85 | 5.70 | 13.69 |
| 19 | 4.85 | 7.45 | 5.05 | 12.14 |
| 20 | 7.45 | 4.70 | 6.55 | 15.21 |
| 21 | 4.70 | 5.75 | 4.05 | 9.42 |
| 22 | 5.75 | 4.15 | 4.00 | 8.30 |
| 合計 | | | | 68.36 |

| 区間 3 | | | | |
|---------------------|------------|--------|------------|-------|
| No.266+4.5(MC.128) | | No.267 | | |
| コンクリート路面工 | 68.36 | m2 | | |
| 溶接金網 | 63.62 | m2 | | |
| | (控除合計) | -4.74 | m2 | |
| 目地材 | 2.08 | m2 | | |
| 舗装止め丸太 | 16.75 | m | | |
| 均し基礎型枠 | 0.00 | m2 | | |
| 目地材 及び 溶接金網控除面積 計算表 | | | | |
| 左側延長 | 16.25 | m (控除) | -1.63 | m2 |
| 右側延長 | 13.15 | m (控除) | -1.32 | m2 |
| 目地材 | 控除幅 (20cm) | 番号 | 控除幅 (10cm) | 端部目地材 |
| | 4.85 | 4.65 | 1 | 4.65 |
| | | 2 | 3.95 | 4.15 |
| 4.85 | 4.65 | 合計 | 8.60 | 9.00 |
| 0.73 | -0.93 | 面積 | -0.86 | 1.35 |

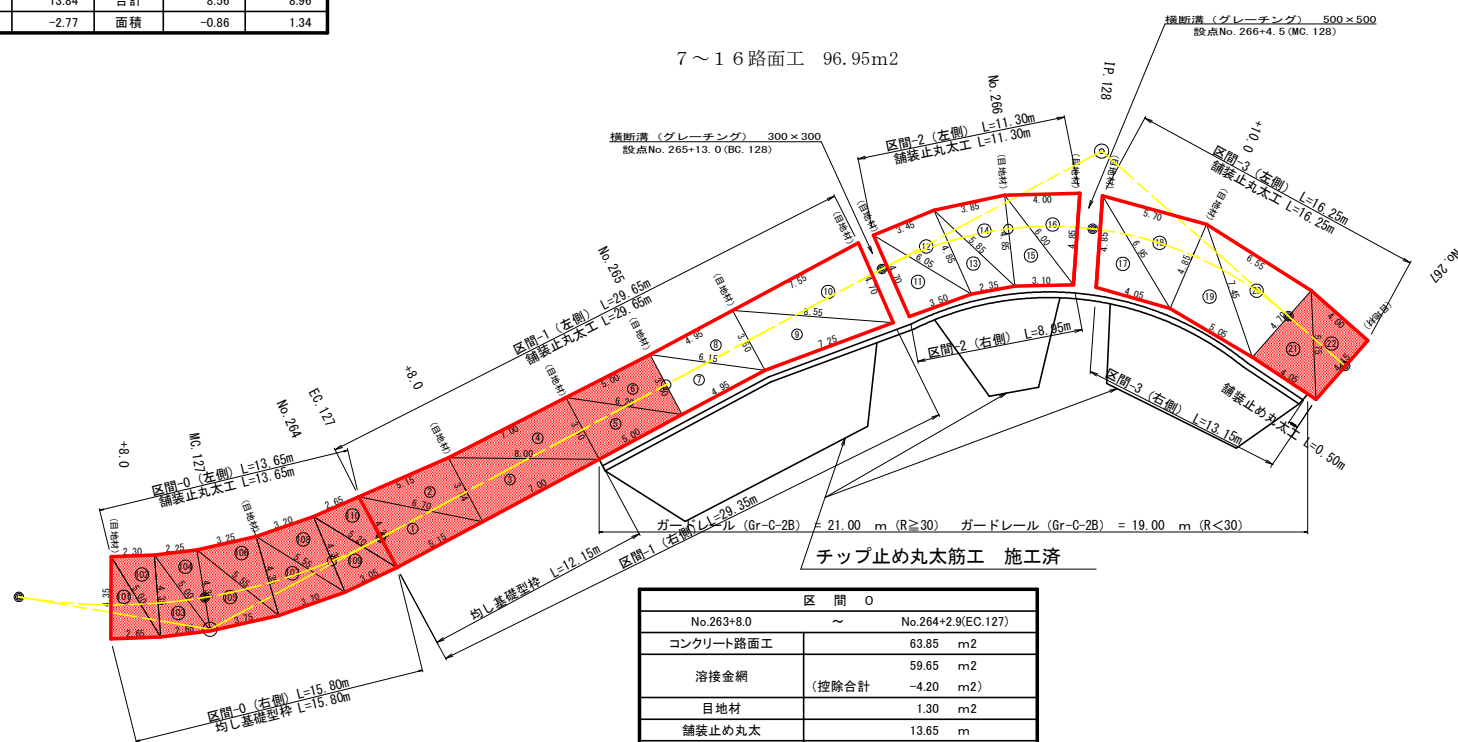


| 区間-0 | | | | |
|------|------|------|------|-------|
| 符号 | 辺A | 辺B | 辺C | 面積 |
| 101 | 4.35 | 2.65 | 5.00 | 5.76 |
| 102 | 5.00 | 2.30 | 4.35 | 5.00 |
| 103 | 4.35 | 2.65 | 5.00 | 5.76 |
| 104 | 5.00 | 2.25 | 4.35 | 4.88 |
| 105 | 4.35 | 3.25 | 5.55 | 8.14 |
| 106 | 5.55 | 3.25 | 4.35 | 7.06 |
| 107 | 4.35 | 3.25 | 5.55 | 8.05 |
| 108 | 5.55 | 3.20 | 4.35 | 6.95 |
| 109 | 4.35 | 3.05 | 5.20 | 6.83 |
| 110 | 5.20 | 2.65 | 4.25 | 5.63 |
| 合計 | | | | 63.85 |

| 区間 0 | | | | |
|---------------------|------------|--------------------|------------|-------|
| No.263+8.0 | | No.264+2.9(EC.127) | | |
| コンクリート路面工 | 63.85 | m2 | | |
| 溶接金網 | 59.65 | m2 | | |
| | (控除合計) | -4.20 | m2 | |
| 目地材 | 1.30 | m2 | | |
| 舗装止め丸太 | 13.65 | m | | |
| 均し基礎型枠 | 2.37 | m2 | | |
| 目地材 及び 溶接金網控除面積 計算表 | | | | |
| 左側延長 | 13.65 | m (控除) | -1.37 | m2 |
| 右側延長 | 15.80 | m (控除) | -1.58 | m2 |
| 目地材 | 控除幅 (20cm) | 番号 | 控除幅 (10cm) | 端部目地材 |
| | 4.35 | 4.15 | 1 | 4.15 |
| 4.35 | 4.15 | 合計 | 4.25 | 4.35 |
| 0.65 | -0.83 | 面積 | -0.42 | 0.65 |

| コンクリート路面工施工箇所 | |
|---|-----------|
| No.263+8.0~No.265, No.266+16.0(EC.128)~No.267 | |
| コンクリート路面工数量集計表(区間-0, 1, 3) | |
| コンクリート路面工 | 146.42 m2 |
| 溶接金網 | 135.66 m2 |
| 目地材 | 3.58 m2 |
| 舗装止め丸太 | 35.30 m |
| 均し基礎型枠 | 4.19 m2 |

| 道路付属施設工数量集計表 | |
|----------------|---------|
| ガードレール設置工(直線部) | 21.00 m |
| ガードレール設置工(曲線部) | 19.00 m |

| (当初) | | | |
|------|-----------------------------|------|--------------------------------|
| 路線名 | 田野内枝立線 林道区 | 事業名 | R6馬林 林間田野内枝立線 美馬市 開設工事(担い手確保型) |
| 林道区分 | 森林基幹道 | 級別区分 | 第2種2級 設計速度 20KM/H |
| 年度 | 令和 6 年度 | 施工主体 | 徳島県 |
| 名称 | 展開図面(コンクリート路面工) | 2 葉中 | 1 番 |
| 施工地 | 徳島県美馬市木屋平宇麻衣 | | |
| 縮尺 | 1/200 | 図面番号 | 9 |
| 審査者 | 設計者 | | |
| 測点 | No.264+2.9(EC.127) ~ No.267 | | |

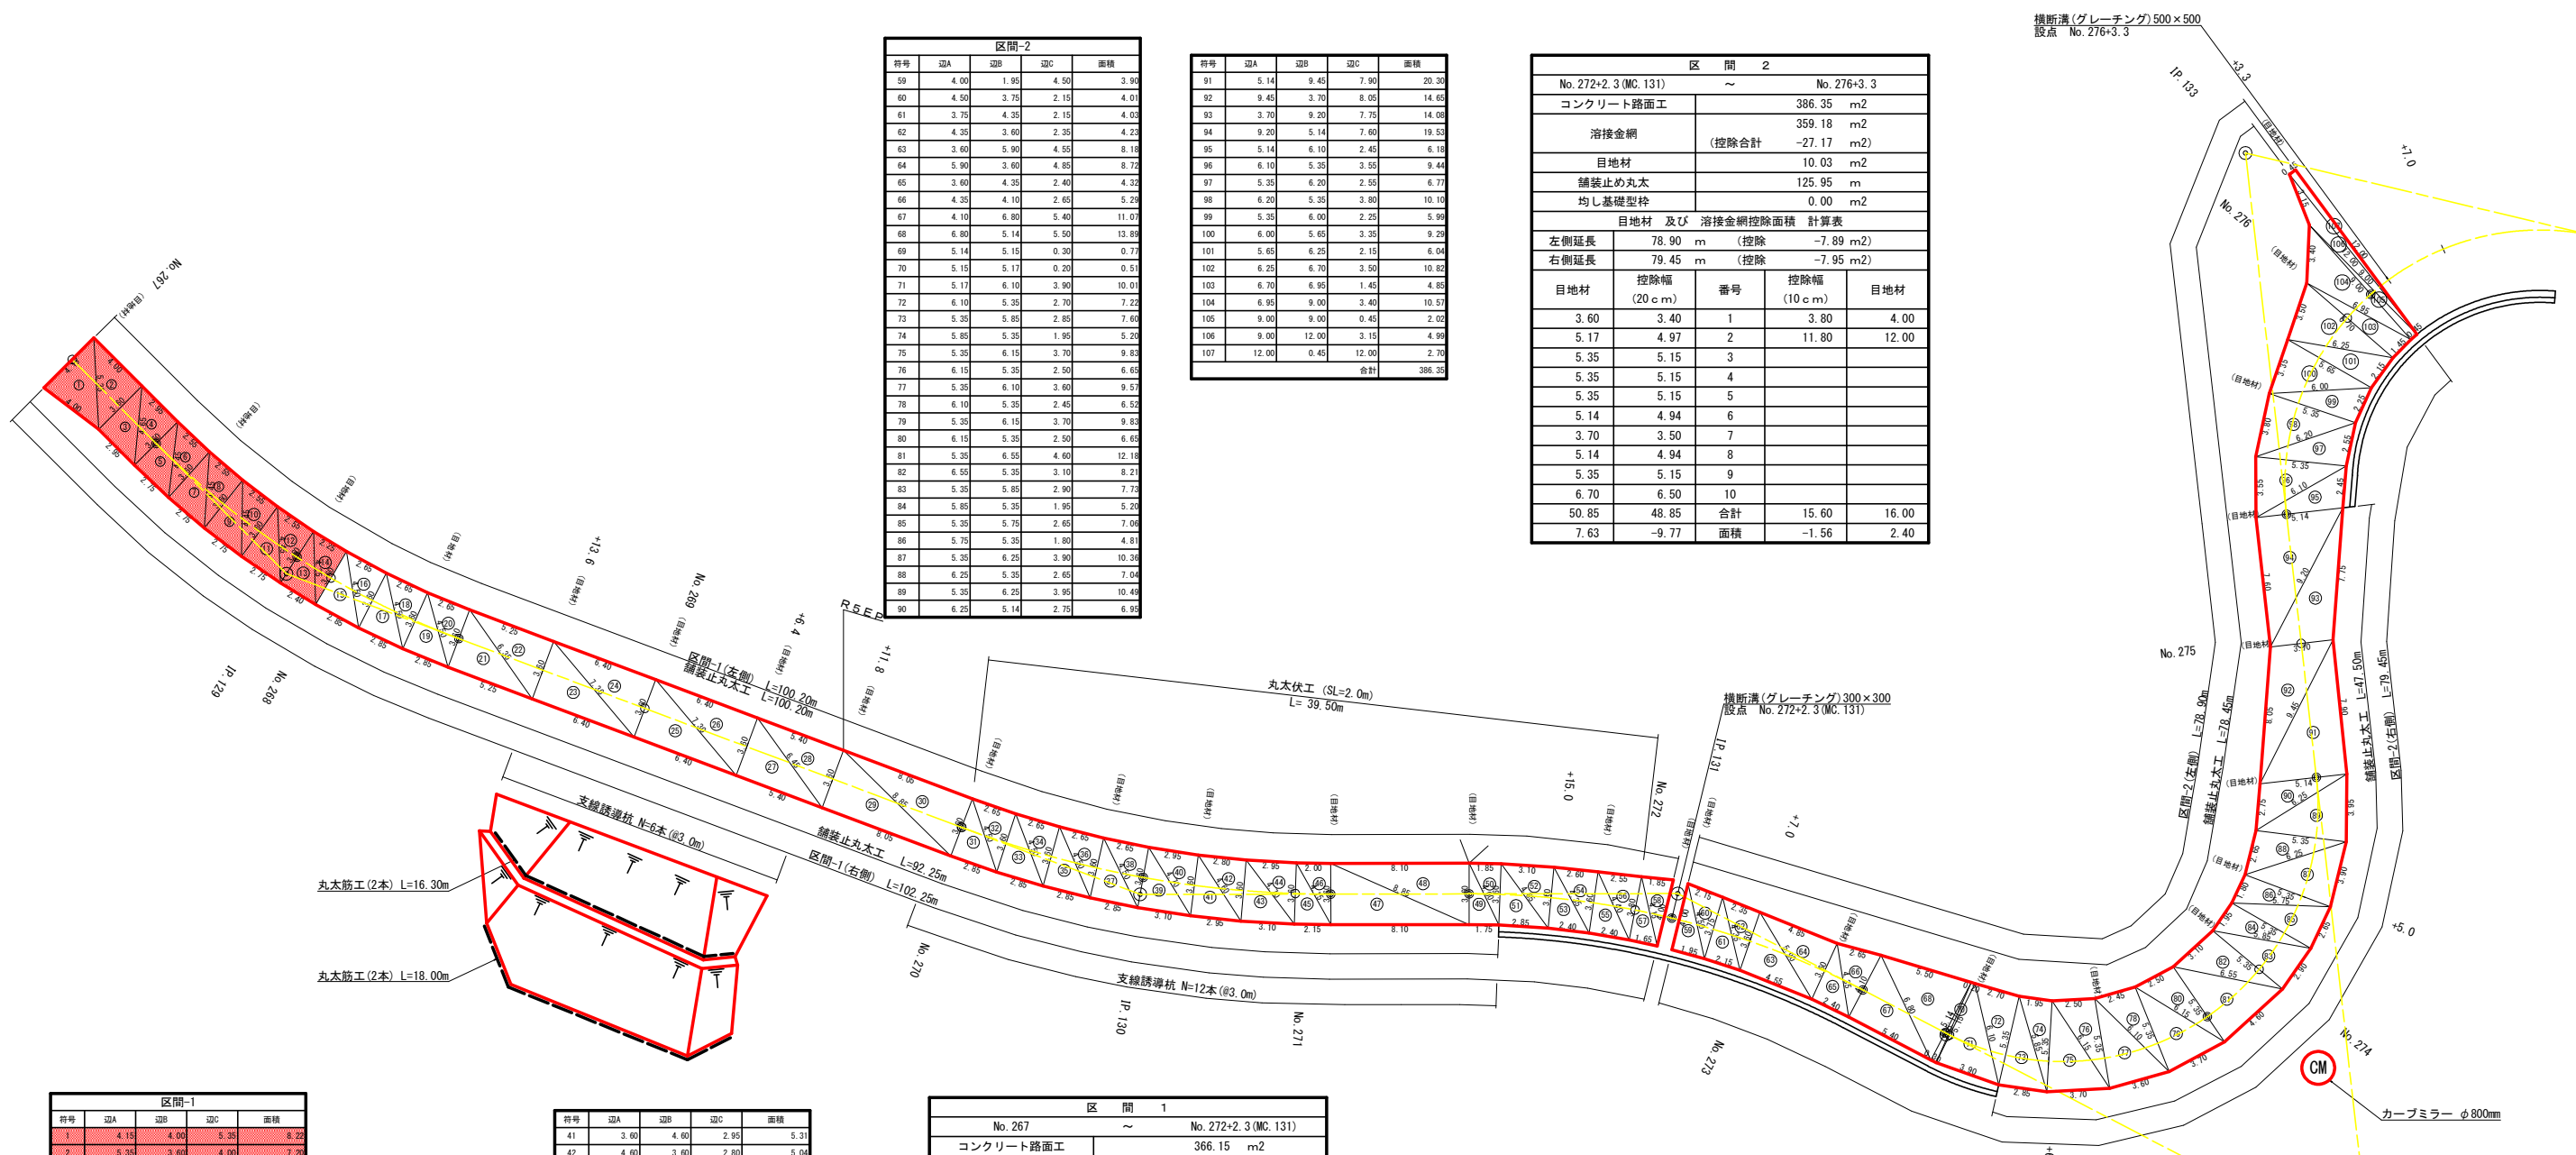

| 符号 | 辺A | 辺B | 辺C | 面積 |
|----|------|------|------|-------|
| 59 | 4.00 | 1.95 | 4.50 | 3.94 |
| 60 | 4.50 | 3.75 | 2.15 | 4.01 |
| 61 | 3.75 | 4.35 | 2.15 | 4.03 |
| 62 | 4.35 | 3.60 | 2.35 | 4.23 |
| 63 | 3.60 | 5.90 | 4.55 | 8.18 |
| 64 | 5.90 | 3.60 | 4.85 | 8.72 |
| 65 | 3.60 | 4.35 | 2.40 | 4.33 |
| 66 | 4.35 | 4.10 | 2.65 | 5.23 |
| 67 | 4.10 | 6.80 | 5.40 | 11.01 |
| 68 | 6.80 | 5.14 | 5.50 | 13.89 |
| 69 | 5.14 | 5.15 | 0.30 | 0.77 |
| 70 | 5.15 | 5.17 | 0.20 | 0.51 |
| 71 | 5.17 | 6.10 | 3.90 | 10.01 |
| 72 | 6.10 | 5.35 | 2.70 | 7.22 |
| 73 | 5.35 | 5.85 | 2.85 | 7.64 |
| 74 | 5.85 | 5.35 | 1.95 | 5.23 |
| 75 | 5.35 | 6.15 | 3.70 | 9.83 |
| 76 | 6.15 | 5.35 | 2.50 | 6.63 |
| 77 | 5.35 | 6.10 | 3.60 | 9.57 |
| 78 | 6.10 | 5.35 | 2.45 | 6.52 |
| 79 | 5.35 | 6.15 | 3.70 | 9.83 |
| 80 | 6.15 | 5.35 | 2.50 | 6.63 |
| 81 | 5.35 | 6.55 | 4.60 | 12.18 |
| 82 | 6.55 | 5.35 | 3.10 | 8.21 |
| 83 | 5.35 | 5.85 | 2.90 | 7.73 |
| 84 | 5.85 | 5.35 | 1.95 | 5.23 |
| 85 | 5.35 | 5.75 | 2.65 | 7.06 |
| 86 | 5.75 | 5.35 | 1.80 | 4.81 |
| 87 | 5.35 | 6.25 | 3.90 | 10.39 |
| 88 | 6.25 | 5.35 | 2.65 | 7.04 |
| 89 | 5.35 | 6.25 | 3.95 | 10.49 |
| 90 | 6.25 | 5.14 | 2.75 | 6.93 |

| 符号 | 辺A | 辺B | 辺C | 面積 |
|-----|-------|-------|-------|--------|
| 91 | 5.14 | 9.45 | 7.90 | 20.30 |
| 92 | 9.45 | 3.70 | 8.05 | 14.65 |
| 93 | 3.70 | 9.20 | 7.75 | 14.06 |
| 94 | 9.20 | 5.14 | 7.60 | 19.53 |
| 95 | 5.14 | 6.10 | 2.45 | 6.18 |
| 96 | 6.10 | 5.35 | 3.55 | 9.44 |
| 97 | 5.35 | 6.20 | 2.95 | 6.77 |
| 98 | 6.20 | 5.35 | 3.80 | 10.10 |
| 99 | 5.35 | 6.00 | 2.25 | 5.99 |
| 100 | 6.00 | 5.65 | 3.35 | 9.29 |
| 101 | 5.65 | 6.25 | 2.15 | 6.04 |
| 102 | 6.25 | 6.70 | 3.50 | 10.82 |
| 103 | 6.70 | 6.95 | 1.45 | 4.83 |
| 104 | 6.95 | 9.00 | 3.40 | 10.57 |
| 105 | 9.00 | 9.00 | 0.45 | 2.03 |
| 106 | 9.00 | 12.00 | 3.15 | 4.99 |
| 107 | 12.00 | 0.45 | 12.00 | 2.70 |
| 合計 | | | | 386.33 |

| No. 272+2.3 (MC. 131) | | No. 276+3.3 | |
|-----------------------|-------------|-------------|----------------------|
| コンクリート路面工 | | 386.35 | m ² |
| 溶接金網 | (控除合計) | -27.17 | m ² |
| 目地材 | | 10.03 | m ² |
| 舗装止め丸太 | | 125.95 | m |
| 均し基礎型枠 | | 0.00 | m ² |
| 目地材 及び 溶接金網控除面積 計算表 | | | |
| 左側延長 | 78.90 m | (控除) | -7.89 m ² |
| 右側延長 | 79.45 m | (控除) | -7.95 m ² |
| 目地材 | 控除幅 (20 cm) | 番号 | 控除幅 (10 cm) |
| 3.60 | 3.40 | 1 | 3.80 |
| 5.17 | 4.97 | 2 | 11.80 |
| 5.35 | 5.15 | 3 | |
| 5.35 | 5.15 | 4 | |
| 5.35 | 5.15 | 5 | |
| 5.14 | 4.94 | 6 | |
| 3.70 | 3.50 | 7 | |
| 5.14 | 4.94 | 8 | |
| 5.35 | 5.15 | 9 | |
| 6.70 | 6.50 | 10 | |
| 50.85 | 48.85 | 合計 | 15.60 |
| 7.63 | -9.77 | 面積 | -1.56 |
| | | 目地材 | 16.00 |

| 符号 | 辺A | 辺B | 辺C | 面積 |
|----|------|------|------|-------|
| 1 | 4.15 | 4.00 | 5.30 | 9.22 |
| 2 | 3.35 | 3.60 | 4.90 | 7.30 |
| 3 | 3.60 | 4.45 | 2.95 | 5.31 |
| 4 | 4.45 | 3.60 | 2.95 | 5.31 |
| 5 | 3.60 | 4.45 | 2.75 | 4.95 |
| 6 | 4.45 | 3.60 | 2.50 | 4.59 |
| 7 | 3.60 | 4.45 | 2.75 | 4.95 |
| 8 | 4.45 | 3.60 | 2.50 | 4.59 |
| 9 | 3.60 | 4.45 | 2.75 | 4.95 |
| 10 | 4.45 | 3.60 | 2.50 | 4.59 |
| 11 | 3.60 | 4.40 | 2.75 | 4.95 |
| 12 | 4.40 | 3.60 | 2.50 | 4.59 |
| 13 | 3.60 | 4.25 | 2.40 | 4.32 |
| 14 | 4.25 | 3.60 | 2.25 | 4.05 |
| 15 | 3.60 | 4.50 | 2.85 | 5.13 |
| 16 | 4.50 | 3.60 | 2.65 | 4.77 |
| 17 | 3.60 | 4.50 | 2.85 | 5.13 |
| 18 | 4.50 | 3.60 | 2.65 | 4.77 |
| 19 | 3.60 | 4.50 | 2.85 | 5.13 |
| 20 | 4.50 | 3.60 | 2.65 | 4.77 |
| 21 | 3.60 | 6.35 | 5.25 | 9.45 |
| 22 | 6.35 | 3.60 | 5.25 | 9.45 |
| 23 | 3.60 | 7.30 | 6.40 | 11.52 |
| 24 | 7.30 | 3.60 | 6.40 | 11.52 |
| 25 | 3.60 | 7.30 | 6.40 | 11.52 |
| 26 | 7.30 | 3.60 | 6.40 | 11.52 |
| 27 | 3.60 | 6.45 | 5.40 | 9.72 |
| 28 | 6.45 | 3.60 | 5.40 | 9.72 |
| 29 | 3.60 | 8.85 | 8.05 | 14.49 |
| 30 | 8.85 | 3.60 | 8.05 | 14.49 |
| 31 | 3.60 | 4.50 | 2.85 | 5.13 |
| 32 | 4.50 | 3.60 | 2.65 | 4.77 |
| 33 | 3.60 | 4.50 | 2.85 | 5.13 |
| 34 | 4.50 | 3.60 | 2.65 | 4.77 |
| 35 | 3.60 | 4.50 | 2.85 | 5.13 |
| 36 | 4.50 | 3.60 | 2.65 | 4.77 |
| 37 | 3.60 | 4.50 | 2.85 | 5.13 |
| 38 | 4.50 | 3.60 | 2.65 | 4.77 |
| 39 | 3.60 | 4.70 | 3.10 | 5.98 |
| 40 | 4.70 | 3.60 | 2.95 | 5.31 |

| 符号 | 辺A | 辺B | 辺C | 面積 |
|----|------|------|------|--------|
| 41 | 3.60 | 4.60 | 2.95 | 5.31 |
| 42 | 4.60 | 3.60 | 2.80 | 5.04 |
| 43 | 3.60 | 4.70 | 3.10 | 5.58 |
| 44 | 4.70 | 3.60 | 2.95 | 5.31 |
| 45 | 3.60 | 4.15 | 2.15 | 3.87 |
| 46 | 4.15 | 3.60 | 2.00 | 3.60 |
| 47 | 3.60 | 8.85 | 8.10 | 14.58 |
| 48 | 8.85 | 3.60 | 8.10 | 14.58 |
| 49 | 3.60 | 4.00 | 1.75 | 3.15 |
| 50 | 4.00 | 3.60 | 1.85 | 3.33 |
| 51 | 3.60 | 4.65 | 2.85 | 5.13 |
| 52 | 4.65 | 3.60 | 3.10 | 5.57 |
| 53 | 3.60 | 4.35 | 2.40 | 4.32 |
| 54 | 4.35 | 3.60 | 2.60 | 4.68 |
| 55 | 3.60 | 4.40 | 2.40 | 4.32 |
| 56 | 4.40 | 3.80 | 2.55 | 4.83 |
| 57 | 3.80 | 4.15 | 1.65 | 3.13 |
| 58 | 4.15 | 4.00 | 1.85 | 3.69 |
| 合計 | | | | 366.15 |

| No. 267 | | No. 272+2.3 (MC. 131) | |
|---------------------|-------------|-----------------------|-----------------------|
| コンクリート路面工 | | 366.15 | m ² |
| 溶接金網 | (控除合計) | -29.87 | m ² |
| 目地材 | | 8.24 | m ² |
| 舗装止め丸太 | | 192.45 | m |
| 均し基礎型枠 | | 0.00 | m ² |
| 目地材 及び 溶接金網控除面積 計算表 | | | |
| 左側延長 | 100.20 m | (控除) | -10.02 m ² |
| 右側延長 | 102.25 m | (控除) | -10.23 m ² |
| 目地材 | 控除幅 (20 cm) | 番号 | 控除幅 (10 cm) |
| 3.60 | 3.40 | 1 | 3.95 |
| 3.60 | 3.40 | 2 | 3.80 |
| 3.60 | 3.40 | 3 | |
| 3.60 | 3.40 | 4 | |
| 3.60 | 3.40 | 5 | |
| 3.60 | 3.40 | 6 | |
| 3.60 | 3.40 | 7 | |
| 3.60 | 3.40 | 8 | |
| 3.60 | 3.40 | 9 | |
| 3.60 | 3.40 | 10 | |
| 3.60 | 3.40 | 11 | |
| 3.60 | 3.40 | 12 | |
| 3.60 | 3.40 | 13 | |
| 46.80 | 44.20 | 合計 | 7.75 |
| 7.02 | -8.84 | 面積 | -0.78 |
| | | 目地材 | 8.15 |

| No. 268+8.4 (EC. 129) | | No. 273+6.0 | |
|-----------------------|---------------------|-------------|----------------------|
| コンクリート路面工 | | 362.83 | m ² |
| 溶接金網 | (控除合計) | -28.79 | m ² |
| 目地材 | | 8.46 | m ² |
| 舗装止め丸太 | | 162.10 | m |
| 均し基礎型枠 | | 0.80 | m ² |
| 溝形鋼 | 7.0m × 5箇所 × 13.4kg | | = 469.00kg |
| 目地材 及び 溶接金網控除面積 計算表 | | | |
| 左側延長 | 95.20 m | (控除) | -9.52 m ² |
| 右側延長 | 96.85 m | (控除) | -9.69 m ² |
| 目地材 | 控除幅 (20 cm) | 番号 | 控除幅 (10 cm) |
| 3.60 | 3.40 | 1 | 3.50 |
| 3.60 | 3.40 | 2 | 3.90 |
| 3.60 | 3.40 | 3 | 3.90 |
| 3.60 | 3.40 | 4 | 5.25 |
| 3.60 | 3.40 | 5 | |
| 3.60 | 3.40 | 6 | |
| 3.60 | 3.40 | 7 | |
| 3.60 | 3.40 | 8 | |
| 3.60 | 3.40 | 9 | |
| 3.60 | 3.40 | 10 | |
| 3.60 | 3.40 | 11 | |
| 5.15 | 4.95 | 12 | |
| | | 13 | |
| 44.75 | 42.35 | 合計 | 16.55 |
| 6.71 | -8.47 | 面積 | -1.66 |
| | | 目地材 | 16.95 |

| コンクリート路面工施工箇所 No. 267~No. 268 | |
|-------------------------------|----------------------|
| コンクリート路面工数量集計表 (区間-1) | |
| コンクリート路面工 | 72.57 m ² |
| 溶接金網 | 66.79 m ² |
| 目地材 | 1.08 m ² |
| 舗装止め丸太 | 39.75 m |
| 均し基礎型枠 | 0.54 m ² |


| (当初) | | | |
|------|-----------------------|------|--------------------------------|
| 路線名 | 田野内杖立線 杖立区工 | 事業名 | R6馬林 林間田野内杖立線 美馬市 開設工事(担い手確保型) |
| 林道区分 | 森林基幹道 | 級別区分 | 第2種2級 設計速度 2.0 km/h |
| 年度 | 令和 6 年度 | 施行主体 | 徳島県 |
| 名称 | 展開図面(コンクリート路面工) | 2 | 葉中 2 番 |
| 施行地 | 徳島県美馬市木屋平宇麻衣 | | |
| 縮尺 | 1/200 | 図面番号 | 10 |
| 審査者 | | 設計者 | |
| 測点 | No. 267 ~ No. 276+3.3 | | |

| 符号 | 底辺 | 高さ | 面積 |
|----|------|------|---------|
| 1 | 10.1 | 7.6 | 38.38 |
| 2 | 18.3 | 1.8 | 16.47 |
| 3 | 18.3 | 3.5 | 32.03 |
| 4 | 17.3 | 6.8 | 58.82 |
| 5 | 12.9 | 6.6 | 42.57 |
| 6 | 12.9 | 6.0 | 38.70 |
| 7 | 14.9 | 7.7 | 57.37 |
| 8 | 14.9 | 8.5 | 63.33 |
| 9 | 13.4 | 7.8 | 53.04 |
| 10 | 13.4 | 7.1 | 48.28 |
| 11 | 11.9 | 5.0 | 29.75 |
| 12 | 12.7 | 6.0 | 38.16 |
| 13 | 12.7 | 7.0 | 44.45 |
| 14 | 12.6 | 5.4 | 34.02 |
| 15 | 10.3 | 3.8 | 19.57 |
| 16 | 12.1 | 6.3 | 38.12 |
| 17 | 12.3 | 3.0 | 18.45 |
| 18 | 16.0 | 5.3 | 42.40 |
| 19 | 16.0 | 6.0 | 48.00 |
| 20 | 16.9 | 10.6 | 89.53 |
| 21 | 16.9 | 8.4 | 70.98 |
| 22 | 11.2 | 2.9 | 16.24 |
| 23 | 11.2 | 3.0 | 16.80 |
| 24 | 14.5 | 8.6 | 62.33 |
| 25 | 14.5 | 7.0 | 50.75 |
| 26 | 14.3 | 7.7 | 55.04 |
| 27 | 14.3 | 6.7 | 47.81 |
| 28 | 14.4 | 4.9 | 35.28 |
| 29 | 14.4 | 3.1 | 22.32 |
| 30 | 14.2 | 4.0 | 28.48 |
| 31 | 14.2 | 5.5 | 39.05 |
| 32 | 15.0 | 10.7 | 80.25 |
| 33 | 15.0 | 5.2 | 39.00 |
| 34 | 14.0 | 6.6 | 46.20 |
| 35 | 23.0 | 4.6 | 52.90 |
| 36 | 23.0 | 9.2 | 105.80 |
| 37 | 14.6 | 6.3 | 52.28 |
| 38 | 15.1 | 4.5 | 33.88 |
| 39 | 15.1 | 7.5 | 56.63 |
| 40 | 14.8 | 4.7 | 34.76 |
| 41 | 14.5 | 6.6 | 47.85 |
| 42 | 14.5 | 3.6 | 26.10 |
| 43 | 12.9 | 3.9 | 24.99 |
| 44 | 12.4 | 4.2 | 26.04 |
| 合計 | | | 1923.34 |


| 符号 | 底辺 | 高さ | 面積 |
|----|------|------|---------|
| 45 | 13.4 | 6.3 | 42.21 |
| 46 | 13.4 | 5.9 | 39.85 |
| 47 | 16.4 | 6.1 | 50.02 |
| 48 | 16.4 | 11.4 | 93.48 |
| 49 | 16.2 | 2.0 | 16.20 |
| 50 | 16.0 | 2.7 | 21.60 |
| 51 | 17.4 | 6.5 | 56.55 |
| 52 | 17.4 | 6.6 | 57.42 |
| 53 | 15.7 | 8.9 | 69.87 |
| 54 | 24.6 | 11.7 | 143.91 |
| 55 | 25.8 | 6.1 | 78.69 |
| 56 | 25.8 | 6.3 | 81.27 |
| 57 | 26.1 | 5.3 | 69.17 |
| 58 | 26.1 | 2.4 | 31.32 |
| 59 | 15.5 | 6.0 | 46.50 |
| 60 | 15.5 | 6.5 | 50.38 |
| 61 | 15.5 | 7.8 | 60.45 |
| 62 | 15.5 | 8.4 | 65.10 |
| 63 | 16.4 | 6.4 | 52.48 |
| 64 | 16.4 | 9.0 | 73.80 |
| 65 | 14.4 | 7.1 | 51.12 |
| 66 | 14.4 | 6.6 | 47.52 |
| 67 | 12.9 | 5.1 | 32.90 |
| 68 | 12.9 | 4.1 | 26.45 |
| 69 | 12.0 | 5.6 | 33.60 |
| 70 | 13.6 | 4.6 | 31.28 |
| 71 | 13.6 | 7.7 | 52.98 |
| 72 | 13.5 | 5.2 | 35.10 |
| 73 | 15.5 | 6.2 | 48.05 |
| 74 | 15.5 | 5.5 | 42.63 |
| 75 | 16.1 | 4.7 | 37.84 |
| 76 | 16.1 | 5.2 | 41.86 |
| 77 | 15.5 | 2.0 | 15.50 |
| 78 | 16.1 | 8.0 | 64.40 |
| 79 | 19.7 | 2.4 | 23.64 |
| 80 | 19.7 | 7.2 | 70.92 |
| 81 | 19.7 | 7.3 | 71.91 |
| 82 | 19.6 | 5.8 | 56.84 |
| 83 | 18.1 | 7.0 | 63.35 |
| 84 | 18.1 | 3.0 | 27.15 |
| 85 | 17.9 | 8.4 | 75.18 |
| 86 | 15.4 | 7.9 | 60.83 |
| 87 | 14.9 | 6.8 | 50.66 |
| 88 | 15.2 | 6.5 | 49.40 |
| 89 | 15.2 | 7.1 | 53.90 |
| 90 | 18.2 | 8.7 | 79.17 |
| 91 | 18.2 | 3.9 | 25.49 |
| 92 | 22.1 | 13.2 | 145.86 |
| 93 | 22.1 | 4.9 | 54.15 |
| 合計 | | | 2679.07 |

| 符号 | 底辺 | 高さ | 面積 |
|-----|------|------|--------|
| 94 | 27.6 | 2.2 | 30.36 |
| 95 | 29.1 | 4.9 | 71.30 |
| 96 | 29.1 | 5.1 | 74.21 |
| 97 | 27.7 | 13.2 | 182.82 |
| 98 | 27.7 | 10.7 | 148.20 |
| 99 | 15.9 | 19.5 | 155.03 |
| 100 | 15.9 | 6.4 | 50.88 |
| 101 | 16.0 | 4.1 | 32.80 |
| 合計 | | | 745.60 |

| 符号 | 底辺 | 高さ | 面積 |
|----|------|------|---------|
| 1 | 20.6 | 4.7 | 48.41 |
| 2 | 14.7 | 6.1 | 44.84 |
| 3 | 16.9 | 12.2 | 103.04 |
| 4 | 16.9 | 3.7 | 31.27 |
| 5 | 16.0 | 3.5 | 28.00 |
| 6 | 18.9 | 9.6 | 90.72 |
| 7 | 18.9 | 8.4 | 79.38 |
| 8 | 15.6 | 3.1 | 24.18 |
| 9 | 15.6 | 8.9 | 69.42 |
| 10 | 13.9 | 3.3 | 22.94 |
| 11 | 14.4 | 5.4 | 38.88 |
| 12 | 16.6 | 7.3 | 60.54 |
| 13 | 16.6 | 3.2 | 26.56 |
| 14 | 15.2 | 6.6 | 50.16 |
| 15 | 15.2 | 5.8 | 44.08 |
| 16 | 17.4 | 5.8 | 50.46 |
| 17 | 17.4 | 10.5 | 91.35 |
| 18 | 17.7 | 4.8 | 42.48 |
| 19 | 17.7 | 6.6 | 58.41 |
| 20 | 16.8 | 3.5 | 29.40 |
| 21 | 16.3 | 4.3 | 34.23 |
| 22 | 17.4 | 12.0 | 104.40 |
| 23 | 17.4 | 6.4 | 55.68 |
| 24 | 17.9 | 8.7 | 77.87 |
| 25 | 17.9 | 5.5 | 49.23 |
| 26 | 15.1 | 9.7 | 73.24 |
| 27 | 14.2 | 7.1 | 50.41 |
| 28 | 12.5 | 1.7 | 10.63 |
| 29 | 12.5 | 2.5 | 15.63 |
| 30 | 14.0 | 4.6 | 32.20 |
| 31 | 14.7 | 7.3 | 53.84 |
| 32 | 7.7 | 1.3 | 5.01 |
| 合計 | | | 1596.81 |


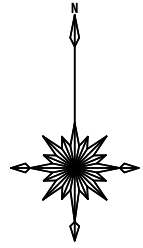


R6 施工範囲
 $967.90 + 948.12 + 745.60 = 2361.62m^2$
R6 枝条片付
 $745.60 + 357.33 = 1102.93m^2$

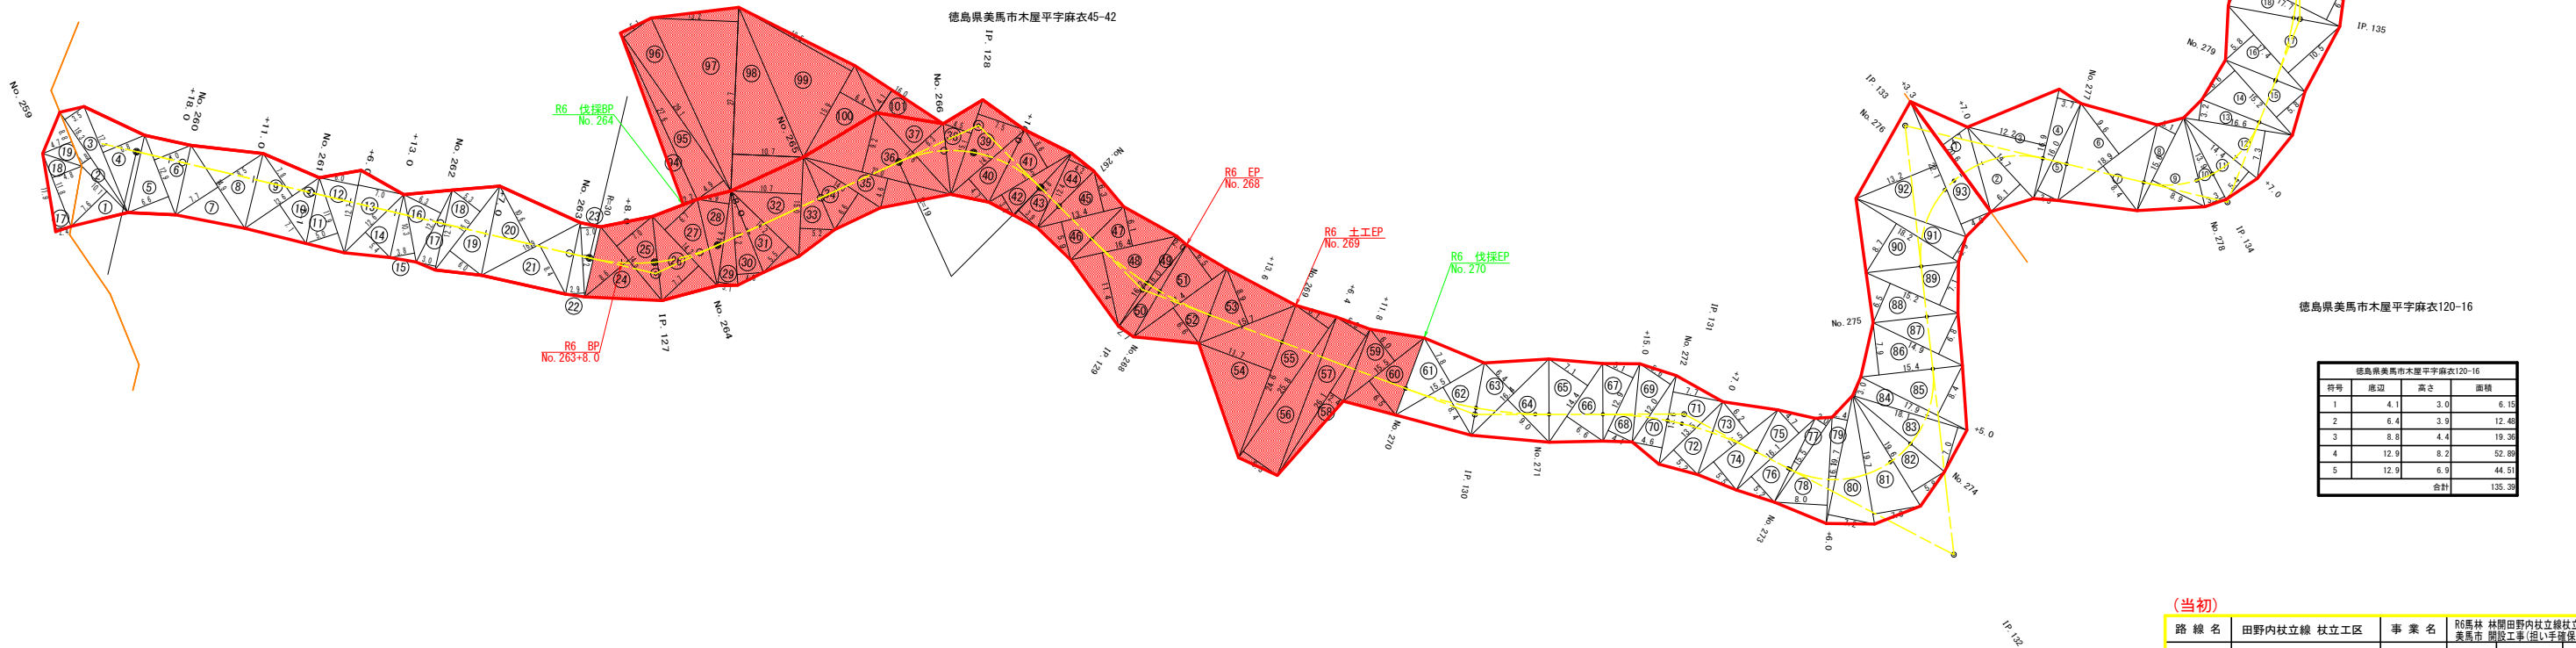


| 符号 | 底辺 | 高さ | 面積 |
|----|------|-----|--------|
| 1 | 4.1 | 3.0 | 6.15 |
| 2 | 6.4 | 3.9 | 12.48 |
| 3 | 8.8 | 4.4 | 19.36 |
| 4 | 12.9 | 8.2 | 52.89 |
| 5 | 12.9 | 6.9 | 44.51 |
| 合計 | | | 135.39 |

| (当初) | | | |
|------|----------------------------------|------|-------------------------------------|
| 路線名 | 田野内杖立線 杖立工区 | 事業名 | R6馬林 田野内杖立線杖立工区 美馬市 開設工事(樹木手続保証) |
| 林道区分 | 森林基幹道 | 級別区分 | 第2種2級 設計速度 2.0 km/h |
| 年度 | 令和 6 年度 | 施行主体 | 徳島県 |
| 名称 | 丈量図面 | 1 | 葉中 1 番 |
| 施行地 | 徳島県美馬市木屋平字麻衣 | | |
| 縮尺 | 1/500 | 図面番号 | 2 1 |
| 審査者 | 設計者 | | |
| 測点 | No. 260 ~ No. 282+10.3 (EC. 137) | | |

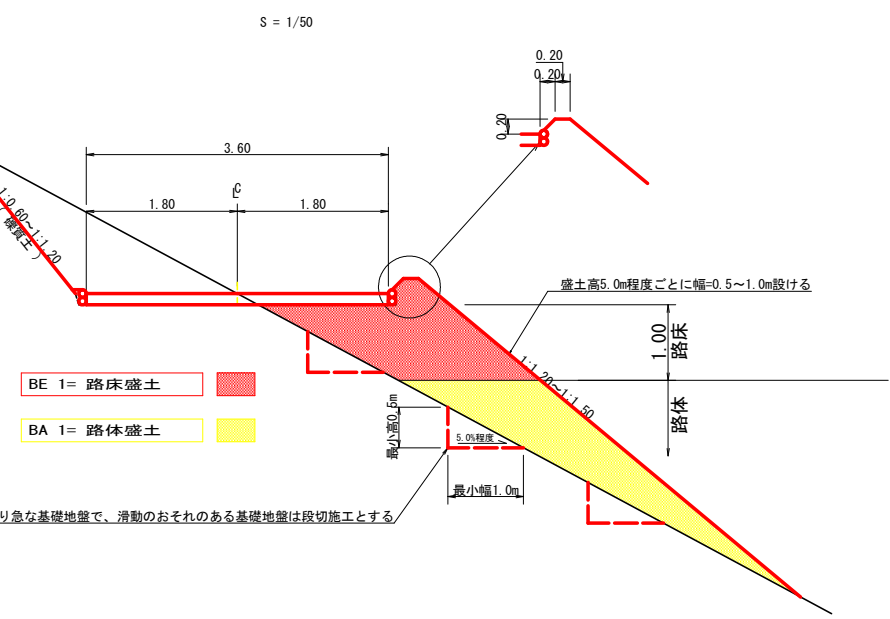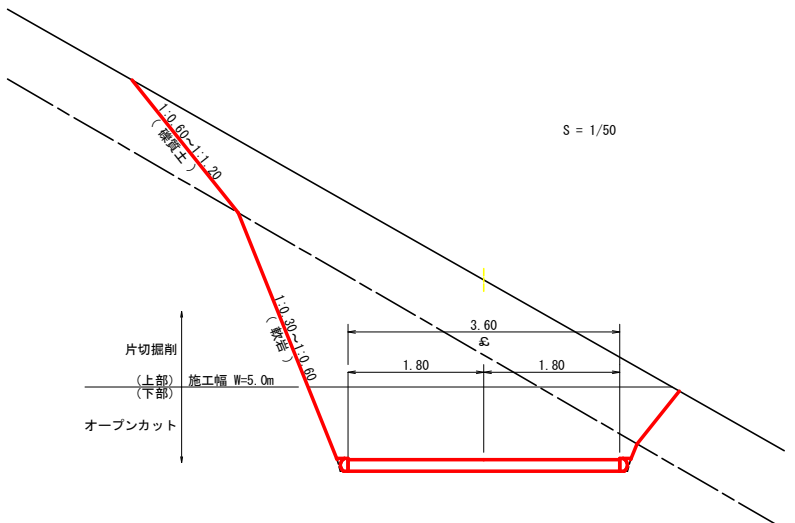

法勾配が2割より急な基礎地盤で、滑動のおそれのある基礎地盤は段切施工とする

平面図
S=1/200

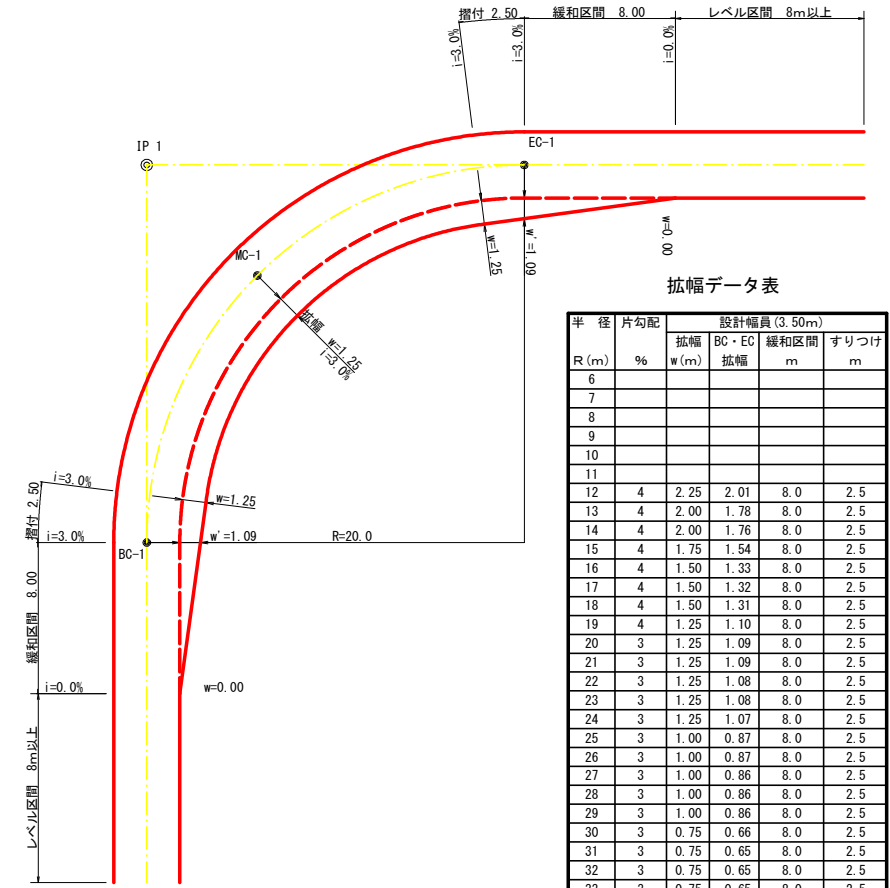


拡幅データ表


| 半 径 R (m) | 片勾配 % | 設計幅員 (3.50m) | | | |
|--------------|----------|--------------|-------------|-----------|-----------|
| | | 拡幅 w (m) | BC・EC 拡幅 | 緩和区間 m | すりつけ m |
| 6 | | | | | |
| 7 | | | | | |
| 8 | | | | | |
| 9 | | | | | |
| 10 | | | | | |
| 11 | | | | | |
| 12 | 4 | 2.25 | 2.01 | 8.0 | 2.5 |
| 13 | 4 | 2.00 | 1.78 | 8.0 | 2.5 |
| 14 | 4 | 2.00 | 1.76 | 8.0 | 2.5 |
| 15 | 4 | 1.75 | 1.54 | 8.0 | 2.5 |
| 16 | 4 | 1.50 | 1.33 | 8.0 | 2.5 |
| 17 | 4 | 1.50 | 1.32 | 8.0 | 2.5 |
| 18 | 4 | 1.50 | 1.31 | 8.0 | 2.5 |
| 19 | 4 | 1.25 | 1.10 | 8.0 | 2.5 |
| 20 | 3 | 1.25 | 1.09 | 8.0 | 2.5 |
| 21 | 3 | 1.25 | 1.09 | 8.0 | 2.5 |
| 22 | 3 | 1.25 | 1.08 | 8.0 | 2.5 |
| 23 | 3 | 1.25 | 1.08 | 8.0 | 2.5 |
| 24 | 3 | 1.25 | 1.07 | 8.0 | 2.5 |
| 25 | 3 | 1.00 | 0.87 | 8.0 | 2.5 |
| 26 | 3 | 1.00 | 0.87 | 8.0 | 2.5 |
| 27 | 3 | 1.00 | 0.86 | 8.0 | 2.5 |
| 28 | 3 | 1.00 | 0.86 | 8.0 | 2.5 |
| 29 | 3 | 1.00 | 0.86 | 8.0 | 2.5 |
| 30 | 3 | 0.75 | 0.66 | 8.0 | 2.5 |
| 31 | 3 | 0.75 | 0.65 | 8.0 | 2.5 |
| 32 | 3 | 0.75 | 0.65 | 8.0 | 2.5 |
| 33 | 3 | 0.75 | 0.65 | 8.0 | 2.5 |
| 34 | 3 | 0.75 | 0.65 | 8.0 | 2.5 |
| 35 | 3 | 0.50 | 0.45 | 8.0 | 2.5 |
| 36 | 3 | 0.50 | 0.45 | 8.0 | 2.5 |
| 37 | 3 | 0.50 | 0.45 | 8.0 | 2.5 |
| 38 | 3 | 0.50 | 0.45 | 8.0 | 2.5 |
| 39 | 3 | 0.50 | 0.44 | 8.0 | 2.5 |
| 40 | 2 | 0.50 | 0.44 | 8.0 | 2.5 |
| 41 | 2 | 0.50 | 0.44 | 8.0 | 2.5 |
| 42 | 2 | 0.50 | 0.44 | 8.0 | 2.5 |
| 43 | 2 | 0.50 | 0.44 | 8.0 | 2.5 |
| 44 | 2 | 0.50 | 0.44 | 8.0 | 2.5 |
| 45 | 2 | 0.25 | 0.24 | 8.0 | 2.5 |
| 46 | 2 | 0.25 | 0.24 | 8.0 | 2.5 |
| 47 | 2 | 0.25 | 0.24 | 8.0 | 2.5 |
| 48 | 2 | 0.25 | 0.24 | 8.0 | 2.5 |
| 49 | 2 | 0.25 | 0.24 | 8.0 | 2.5 |

(当初)


| | | | |
|------|-----------------------|------|---------------------------------------|
| 路線名 | 田野内杖立線 杖立工区 | 事業名 | R6馬林 林間田野内杖立線杖立工区 美馬市 開設工事(担い手確保型) |
| 林道区分 | 森林基幹道 | 級別区分 | 第2種2級 設計速度 20KM/H |
| 年 度 | 令和 6 年度 | 施工主体 | 徳 島 県 |
| 名 称 | 定期図面 | 3 葉中 | 1 番 |
| 施工地 | 徳 島 県 美 馬 市 木 屋 平 麻 衣 | | |
| 縮 尺 | 1/100 | 図面番号 | 1 2 |
| 審査者 | 設計者 | | |
| 測 点 | | | |

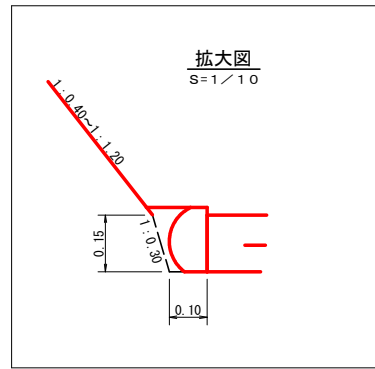


コンクリート路面工 (t=15cm) 標準断面図
S=1/20

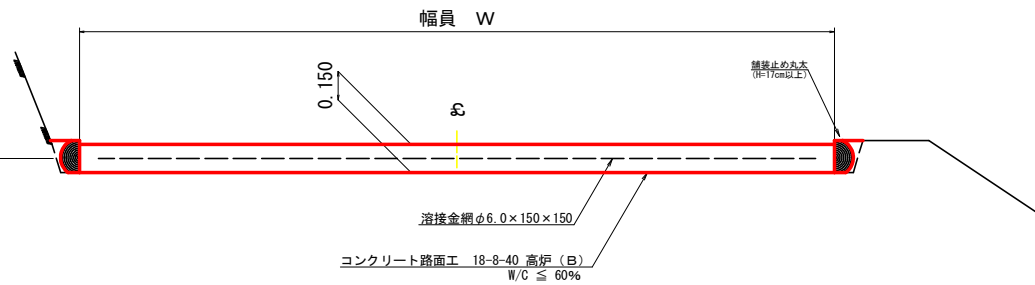

溶接金網 (φ6.0×150×150) 配置図
S=1/100

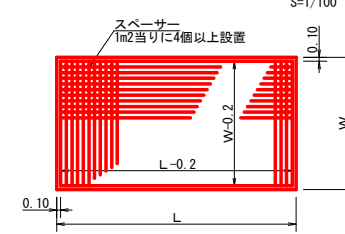


伸縮目材配置図
S=1/10

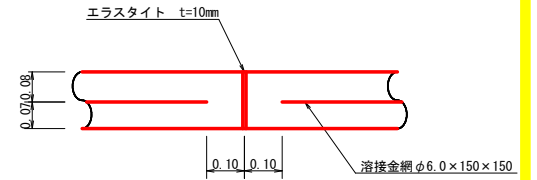


注: スペーサーは、1m2に4個以上設置
目地は、5~10mに1箇所施工

舗装止め丸太 標準加工断面図
S=1/5

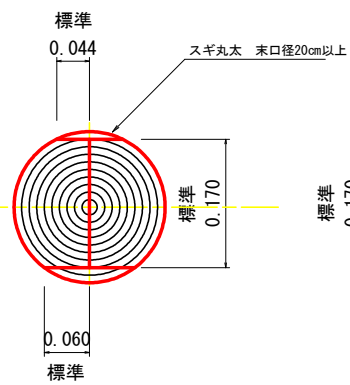

舗装止め丸太 標準詳細図
S=1/5

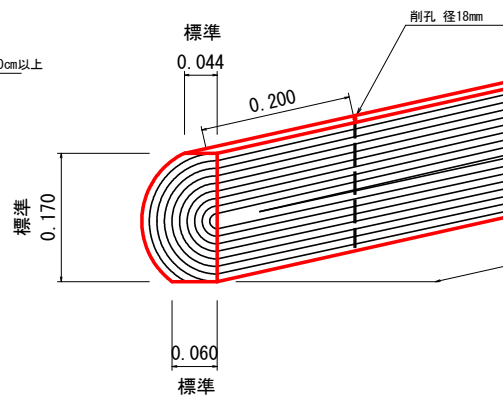


舗装止め丸太工 標準数量表 10m当り


| 項目 | 種別・寸法 | 数量 |
|---------------------|---|-------|
| スギ丸太φ200mm (170タイコ) | 高さ17.0cm×長さ2.0m バーカー皮むき、両端から20cmの位置に 穴開け加工φ18mm | 5.0本 |
| アンカー | D16 L=350~800mm程度 | 10.0本 |
| かすがい | φ12 240mm | 5.0箇所 |

※アンカー及びかすがい等の固定材料は現地条件に合わせて適宜変更して施工する。


スペーサー配置図
S=1/20

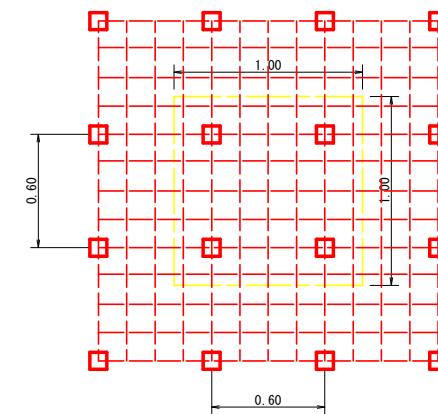

溝形鋼 (6×125×65mm)
S=1/2

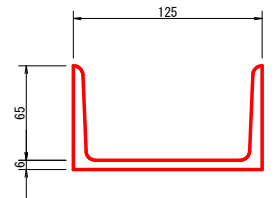

仮設落石防護柵
S=1/50

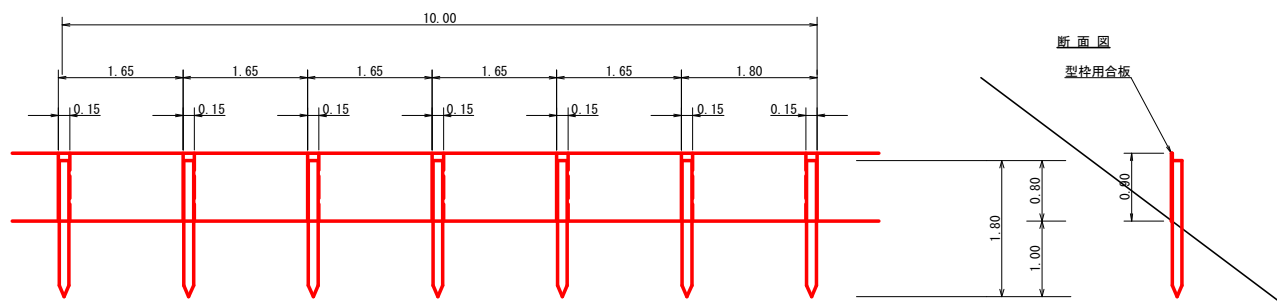

10m当り

杭木 杉丸太末口径10cm×長1.8m (打込深1.0m) 6本



止板 コンクリート型枠用合板 (1.800×900×12mm 2回使用) 6枚

L=12.0m

(当初)

| | | | |
|------|----------------|------|--|
| 路線名 | 田野内杖立線 杖立工区 | 事業名 | H6 鳥林 林開田野内杖立線杖立工区 美馬市 開設工事(担い手確保型) |
| 林道区分 | 森林基幹道 | 級別区分 | 第2種2級 |
| 年度 | 令和6年度 | 設計速度 | 20KM/H |
| 名称 | 定期図面 | 施工主体 | 徳島県 |
| 施工地 | 徳島県美馬市木屋平麻衣 | 3 葉中 | 2 番 |
| 縮尺 | 1/100 | 図面番号 | 13 |
| 審査者 | | 設計者 | |
| 測点 | | | |

簡易吹付法砕工標準施工図 S=1/50
(簡易法砕工 枠間隔1.5×1.5m (W=1500mm))

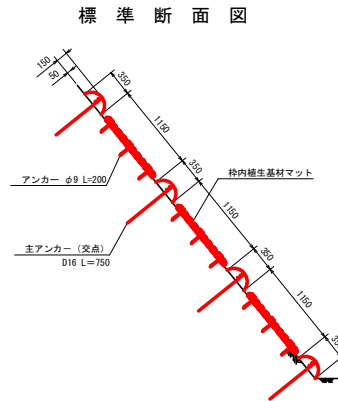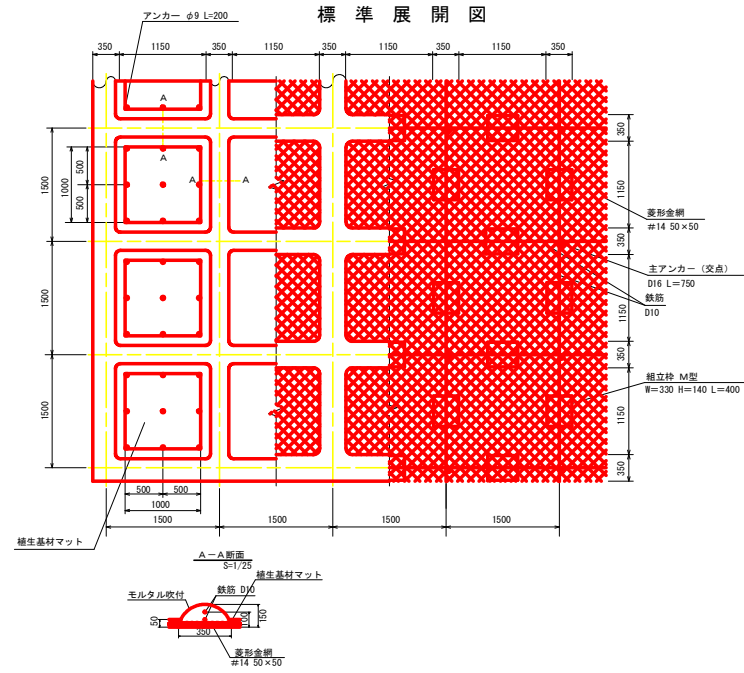

使用材料表

簡易法砕工 枠間隔1500mm
枠内植生基材マット


| 材 料 名 | 規 格 | 単 位 | 数 量 | 割 増 率 |
|------------|---------------------|----------------|---------|-------|
| 菱形金網 | #14 50×50 | m ² | 140.0 | 40% |
| アンカー | φ16 L=400 | 本 | 30 | |
| 補助アンカー | φ9 L=200 | 本 | 150 | |
| 鉄筋 | D10 | kg | 188.8 | 17% |
| 主アンカー (交点) | D16 L=750 | 本 | 52 | |
| 組立枠 | 組立枠 | set | 94 | |
| 枠用シート | 枠間隔1500mm 1100×1100 | 枚 | 42.3 | |
| 枠吹付 | | m ³ | 5.27 | |
| モルタル | セメント | C : S = 1 : 4 | 2877.42 | 30% |
| | 砂 | | 8.5 | 30% |
| | 補強繊維材 | | 6.9 | 30% |
| 枠内植生基材マット | 1,000×1,000 | m ² | 46.5 | 10% |
| アンカー | φ9 L=200 | 本 | 380.7 | |

| 幅 | 長さ | 植生基材袋間隔 | ネ ッ ト | | | 補強ロープ |
|-------|-------|---------|--------|---------|------|-------|
| | | | 素材 | 形状 | 色 | |
| 1,000 | 5,000 | 200 | ポリエチレン | 二重編みネット | グリーン | 両端部 |

簡易吹付法砕工 : 923.9m²

簡易水抜管標準図 SC=1/10

断面図 SC=1/1

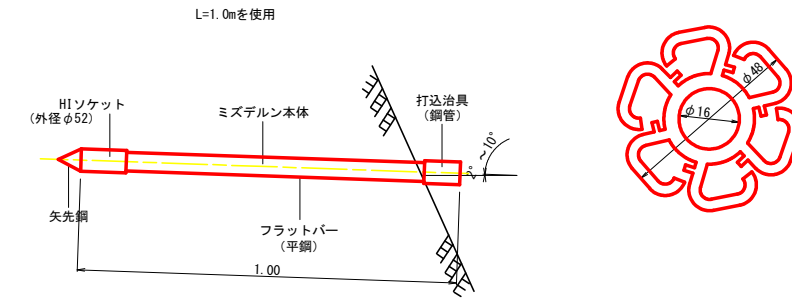


簡易水抜管数量

| 簡易水抜管 | 数 量 |
|----------------------------|--------|
| L=1.0m/本 打込角度2° ~10° | 7.00 本 |
| 打込治具 (鋼管) 打込ドレン20本につき 1本使用 | 1.00 本 |

簡易水抜管 : 5本

ラス張工 定規図 S=1/50

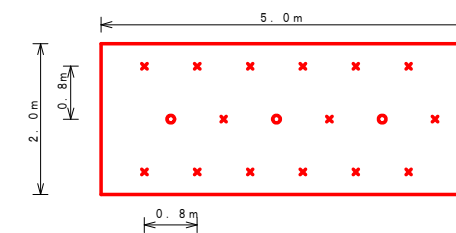


アンカーピン設置数量 10.0m²当たり

| 記号 | 名 称 | 形 状・寸 法 | 数 量 | 単 位 |
|----|----------|----------|-----|-----|
| ○ | 主アンカーピン | φ16×L400 | 3 | 本 |
| × | 補助アンカーピン | φ9×L200 | 15 | 本 |

ラス張工 : 300.0m²



大型土のう設置標準図 S=1/50

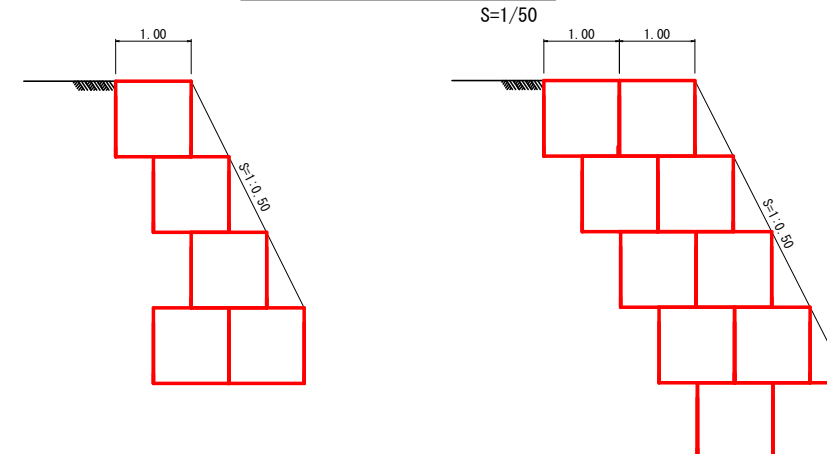

耐候性大型土のう設置 : 30袋

(当初)


| | | | |
|------|----------------|------|-------------------------------------|
| 路線名 | 田野内杖立線 杖立工区 | 事業名 | R6馬林 林間田野内杖立線工区 美馬市 開設工事(担い手確保型) |
| 林道区分 | 森林基幹道 | 級別区分 | 第2種2級 設計速度 20KM/H |
| 年 度 | 令和6年度 | 施工主体 | 徳島県 |
| 名 称 | 定期図面 | 3 葉中 | 3 番 |
| 施工地 | 徳島県美馬市木屋平麻衣 | | |
| 縮 尺 | 1/100 | 図面番号 | 14 |
| 審査者 | 設計者 | | |
| 測 点 | | | |

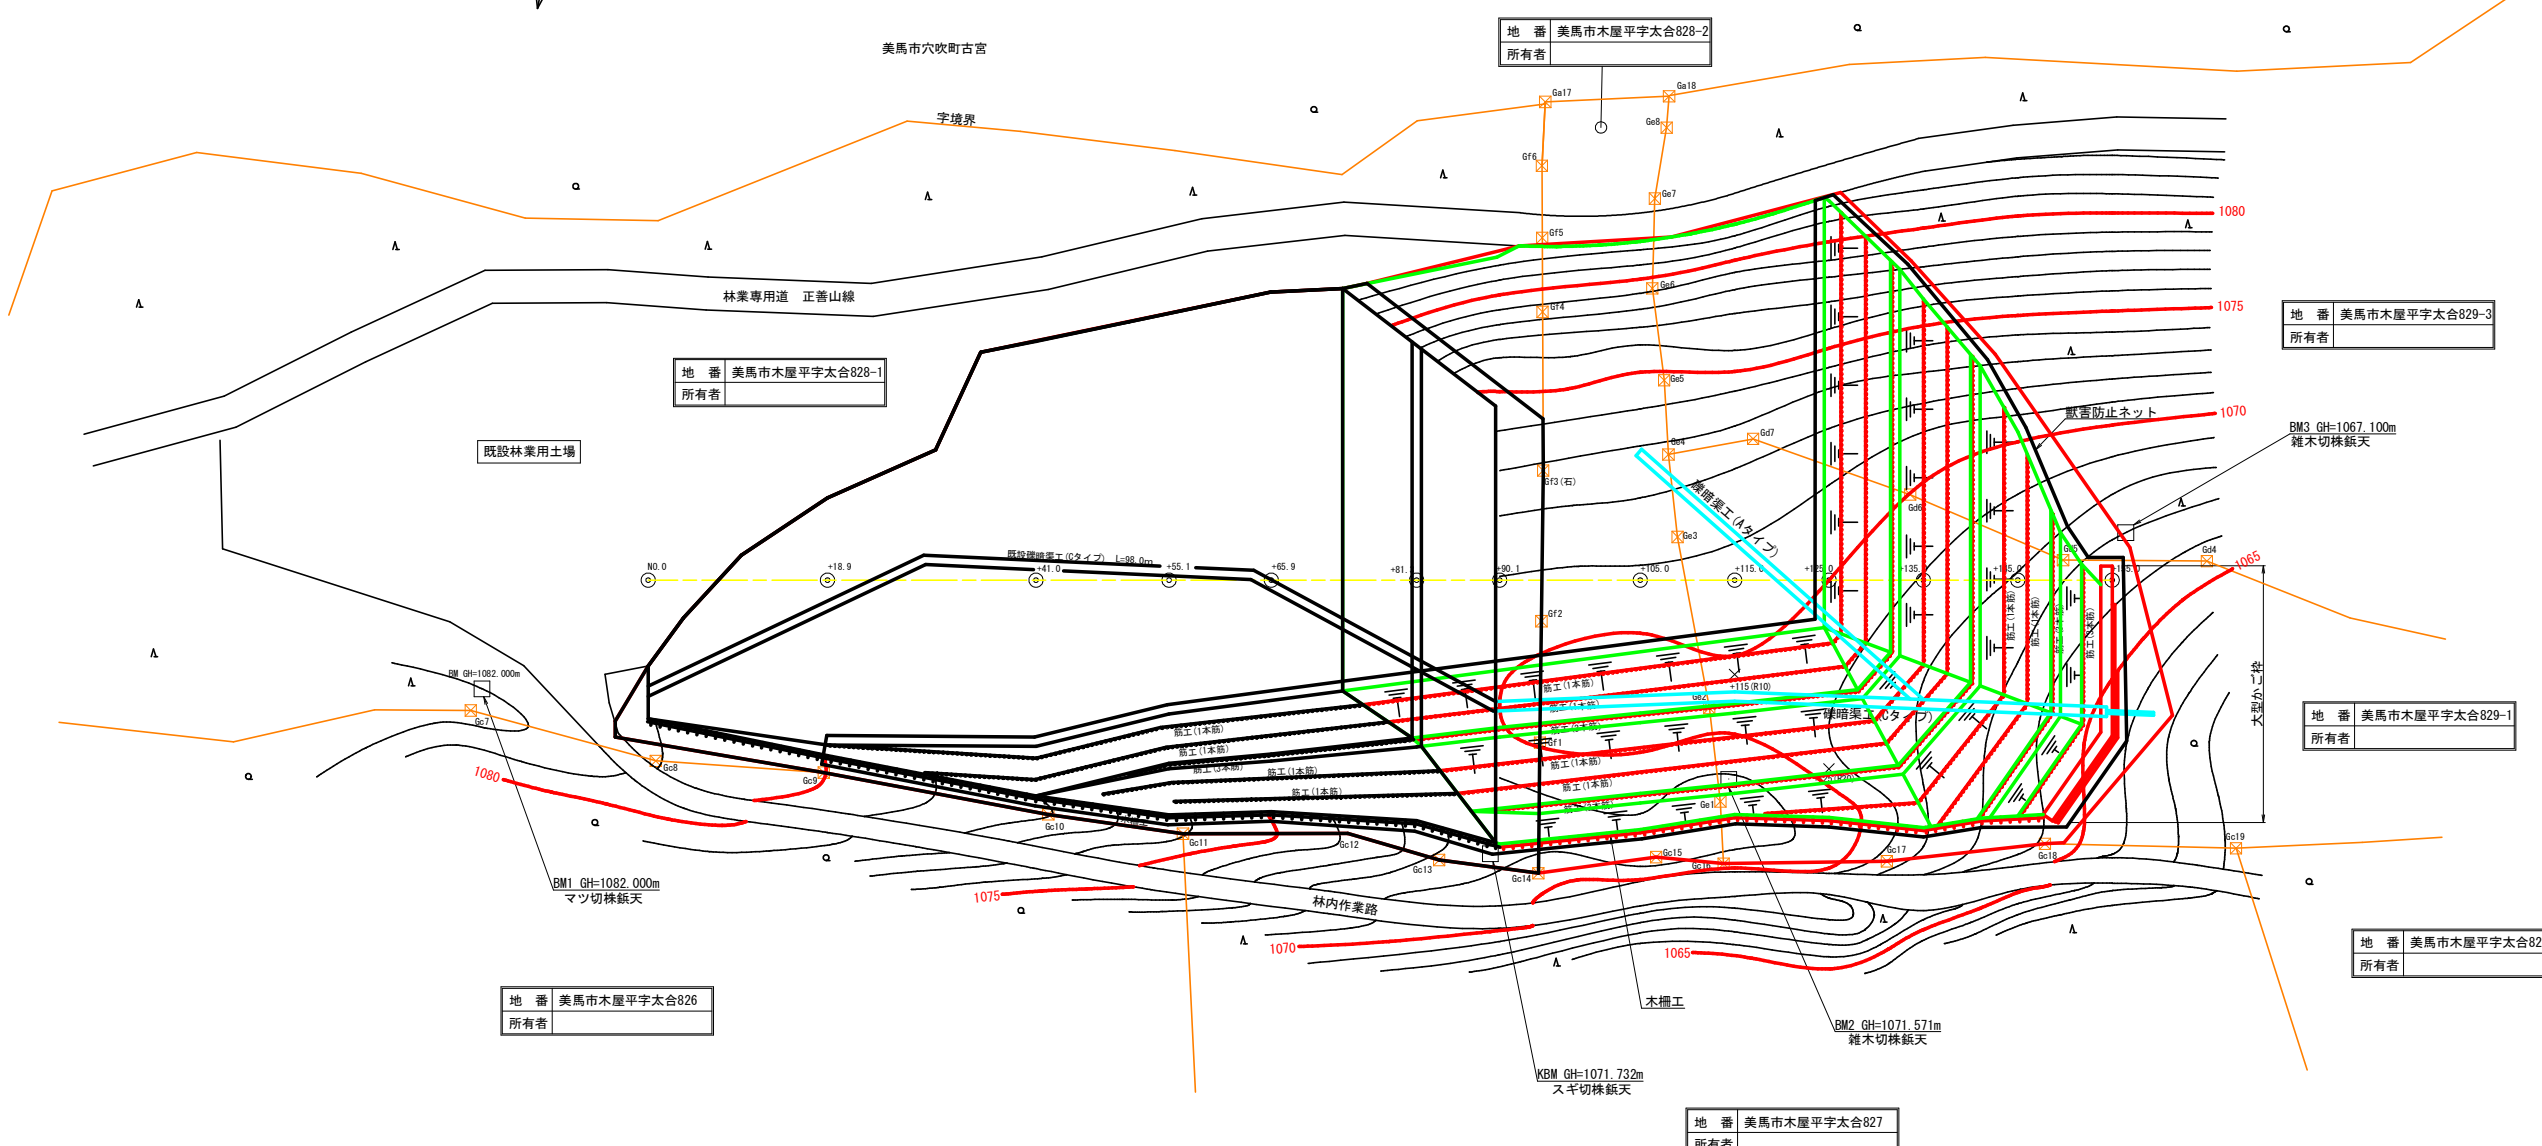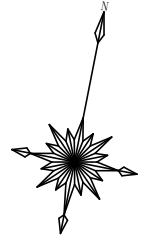

残土処理場面積0.81ha






(当初)

| | | | |
|------|-------------------|------|-------------------------------------|
| 路線名 | 田野内杖立線 杖立工区 | 工事名 | R6森林 林間田野内杖立線工区 美馬市 建設工事(指し手確保型) |
| 林道区分 | 森林基幹道 | 級別区分 | 第2種2級 設計速度 20KM/H |
| 年度 | 令和 6 年度 | 施工主体 | 徳島県 |
| 名称 | 平面図 | 1 葉中 | 1 番 |
| 施工地 | 徳島県 美馬市 木屋平 | | |
| 縮尺 | 1/400 | 図面番号 | 15 |
| 審査者 | 設計者 | | |
| 測点 | NO.0 ~ NO.0+155.0 | | |

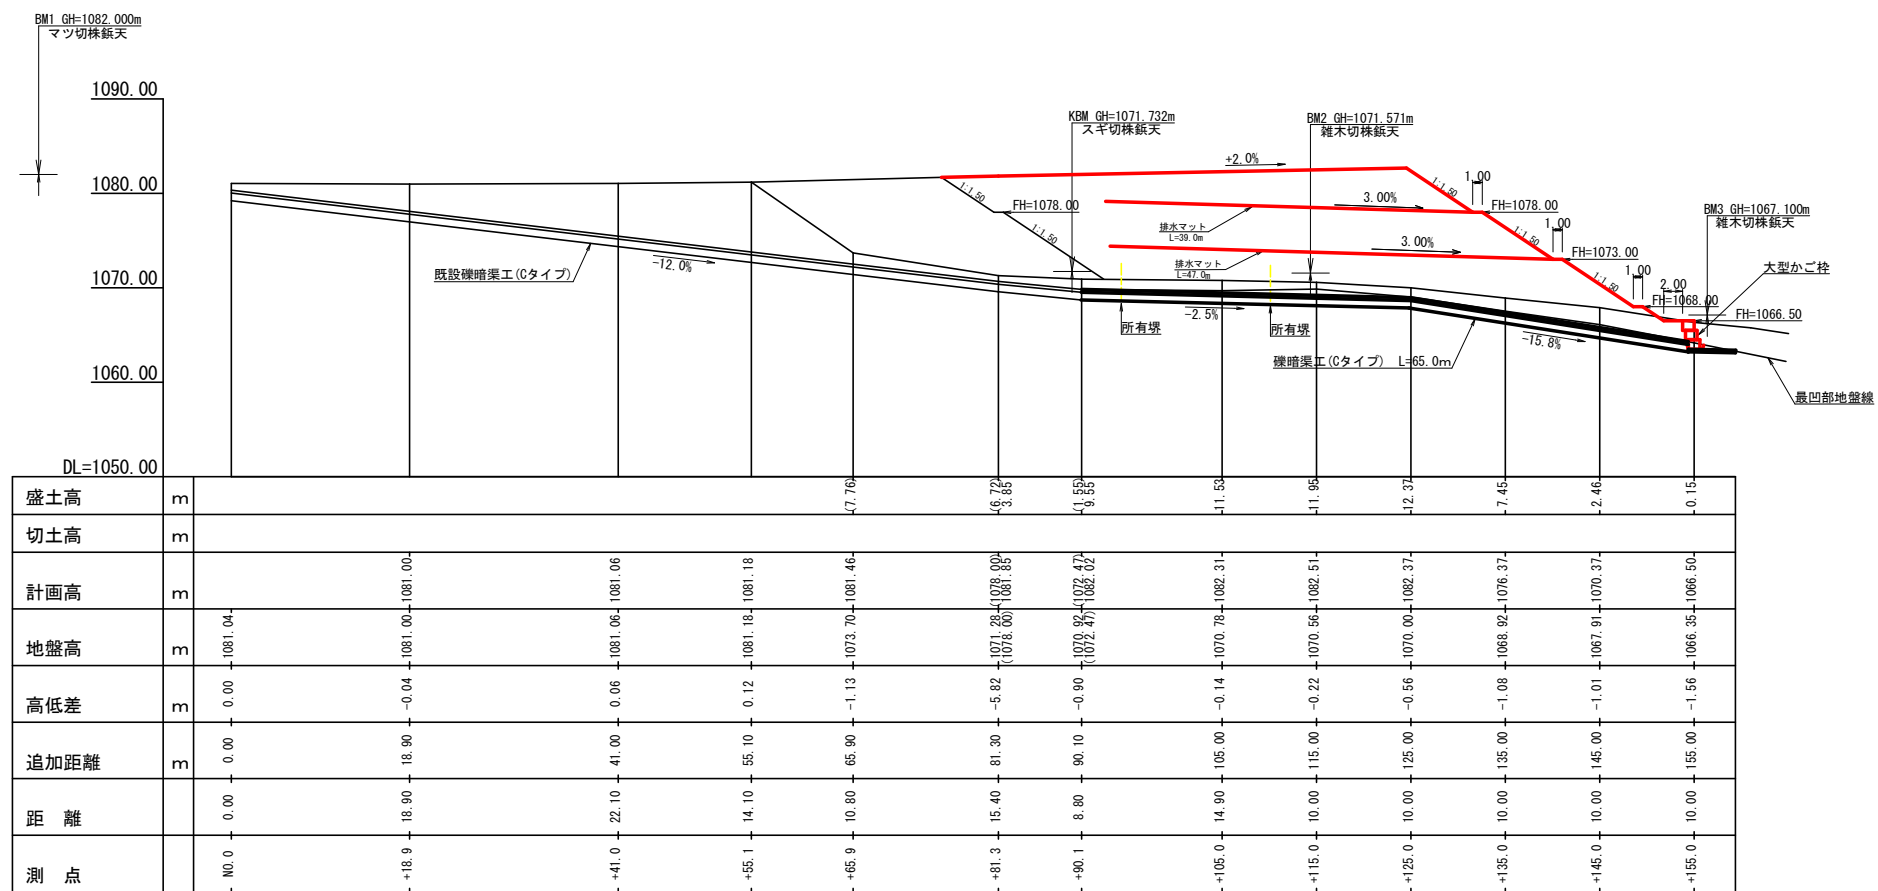




(当初)

| | | | |
|------|-------------------|------|---------------------------------------|
| 路線名 | 田野内杖立線 杖立工区 | 事業名 | R6馬林 林間田野内杖立線杖立工区 美馬市 建設工事(指し手確保型) |
| 林道区分 | 森林基幹道 | 級別区分 | 第2種2級 設計速度 20KM/H |
| 年度 | 令和6年度 | 施工主体 | 徳島県 |
| 名称 | 縦断面図 1 葉中 1 番 | | |
| 施工地 | 徳島県美馬市木屋平麻衣 | | |
| 縮尺 | H1/400 V1/400 | 図面番号 | 16 |
| 審査者 | 設計者 | | |
| 測点 | No.0 ~ No.0+155.0 | | |

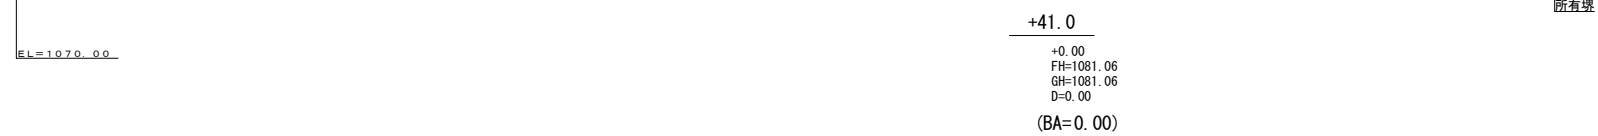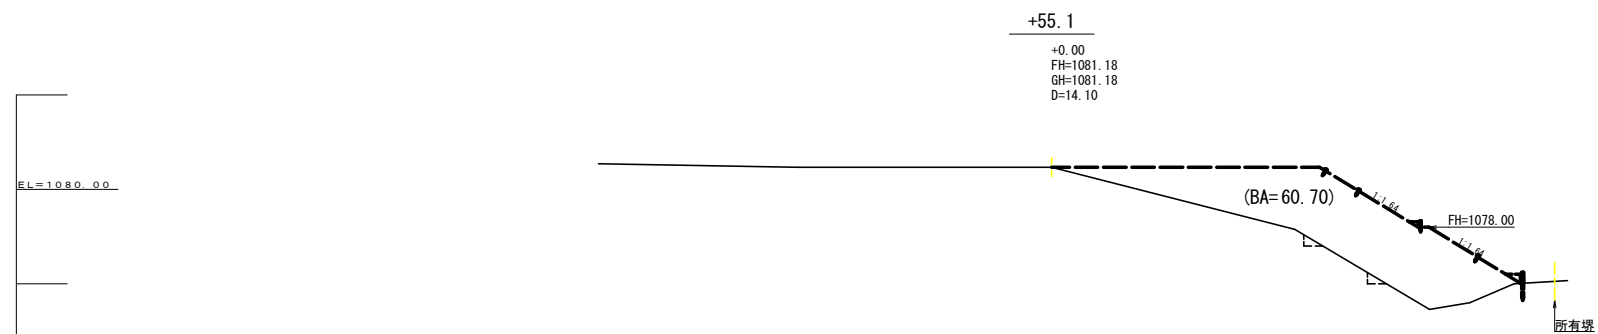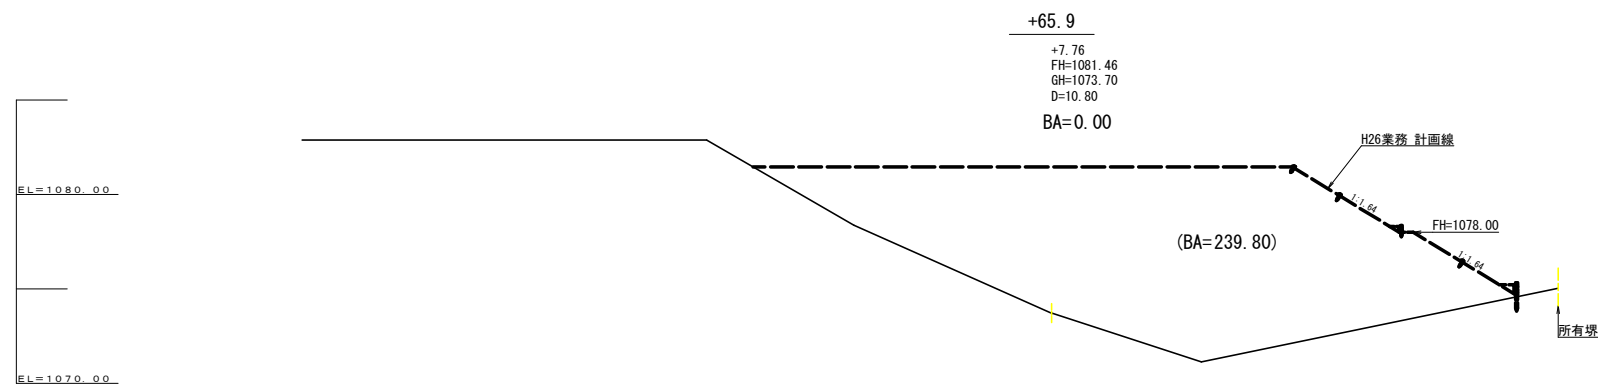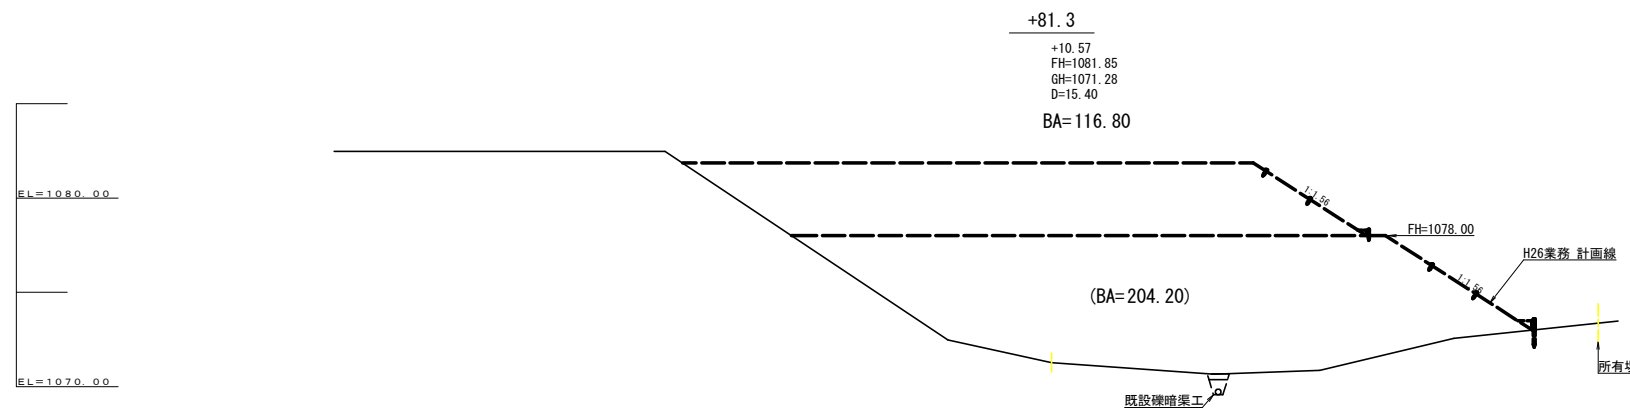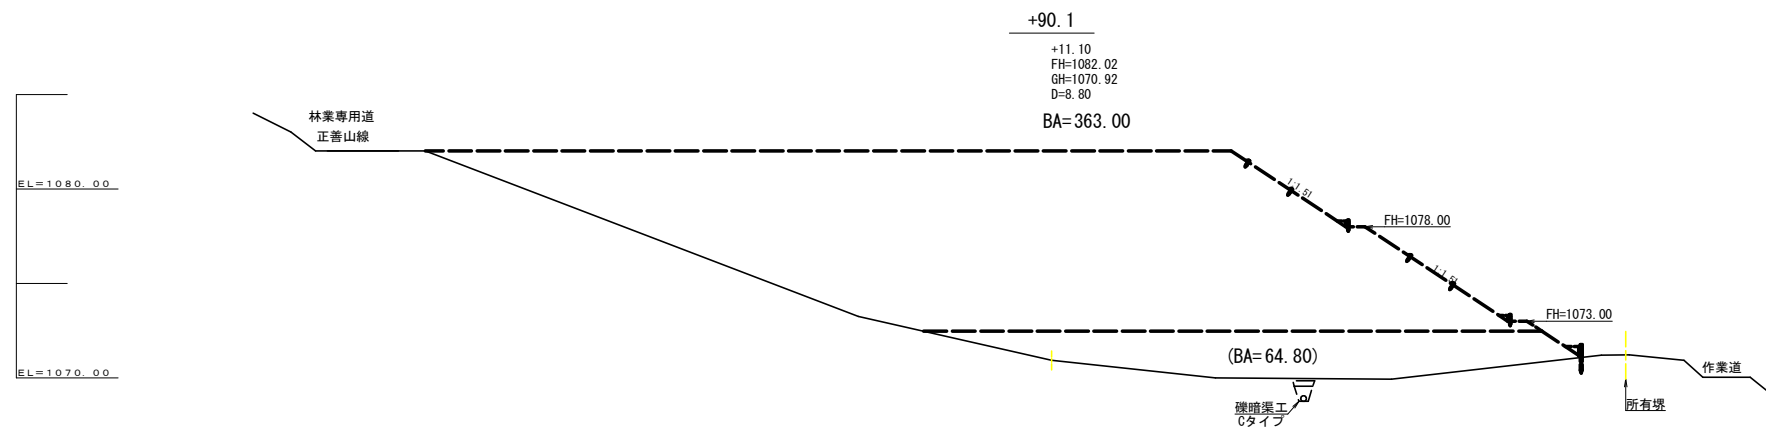


(当初)

| | | | | | |
|------|---------------|------|------------------------------------|------|---------|
| 路線名 | 田野内杖立線 杖立工区 | 事業名 | 66馬林 林間田野内杖立線杖立工区 美馬市 開設工事(採い手擁壁型) | | |
| 林道区分 | 森林基幹道 | 級別区分 | 第2種2級 | 設計速度 | 20 KM/h |
| 年度 | 令和 6 年度 | 施工主体 | 徳島県 | | |
| 名称 | 横断面 | | 3 葉中 | 1 番 | |
| 施工地 | 徳島県美馬市木屋平麻衣 | | | | |
| 縮尺 | 1/200 | 図面番号 | 17 | | |
| 審査者 | 設計者 | | | | |
| 測点 | +41.0 ~ +90.1 | | | | |

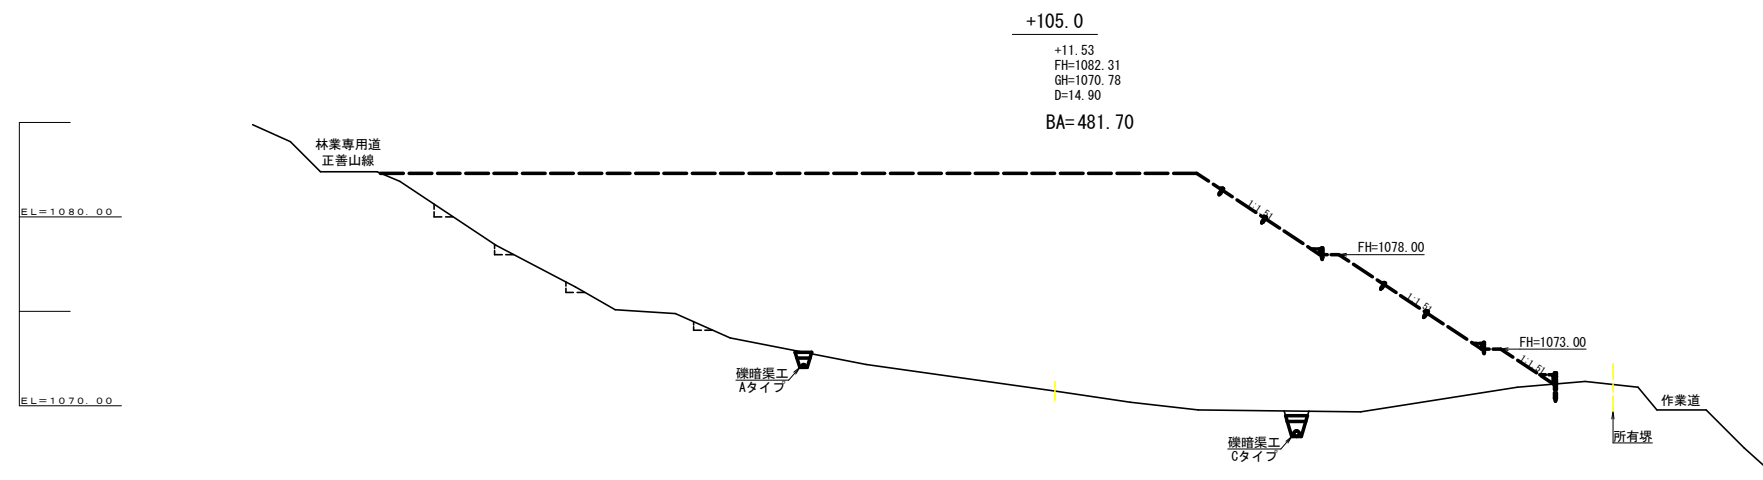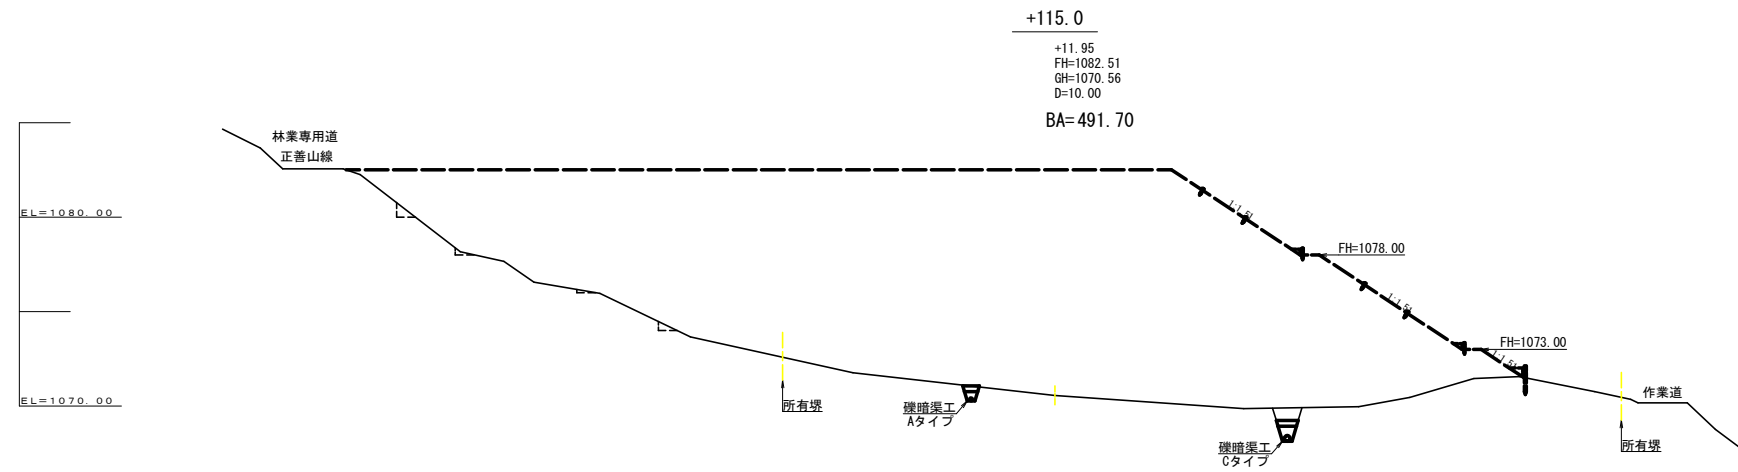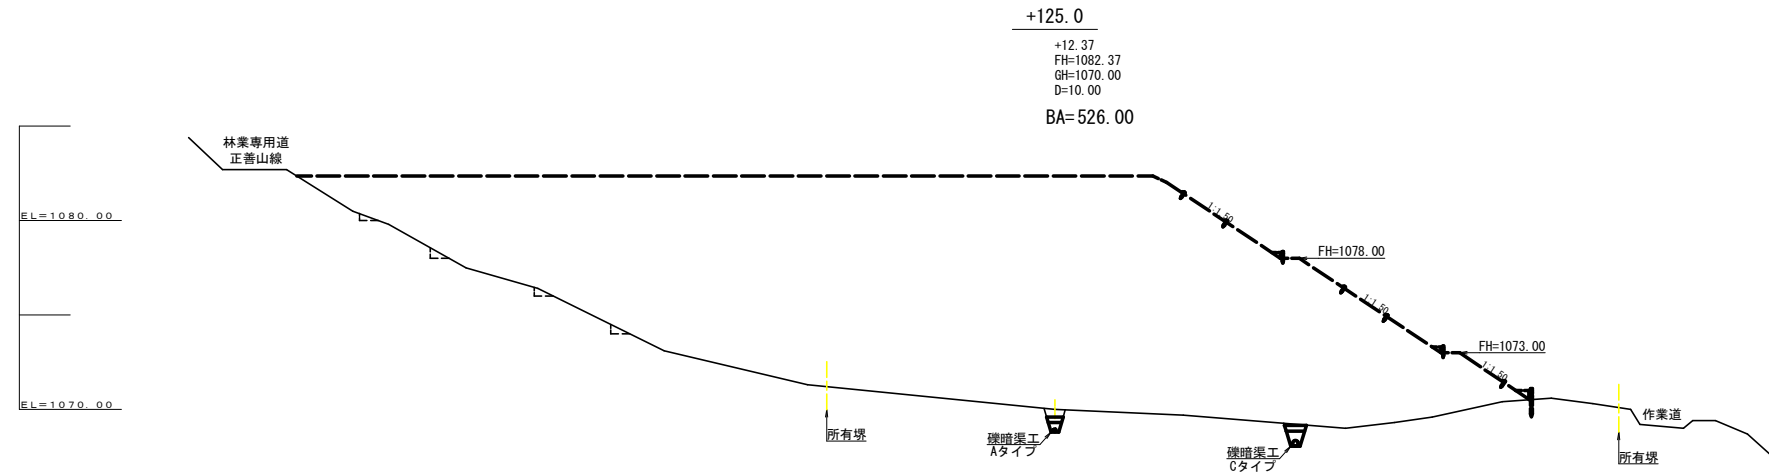

(当初)



| | | | |
|------|-----------------|------|-------------------------------------|
| 路線名 | 田野内杖立線 杖立工区 | 事業名 | R6馬林 林間田野内杖立線社立 美馬市 開設工事(担い手確保型) |
| 林道区分 | 森林基幹道 | 級別区分 | 第2種2級 設計速度 20 KM/h |
| 年度 | 令和 6 年度 | 施工主体 | 徳島県 |
| 名称 | 横断面 3 葉中 2 番 | | |
| 施工地 | 徳島県美馬市木屋平麻衣 | | |
| 縮尺 | 1/200 | 図面番号 | 18 |
| 審査者 | 設計者 | | |
| 測点 | +105.0 ~ +125.0 | | |

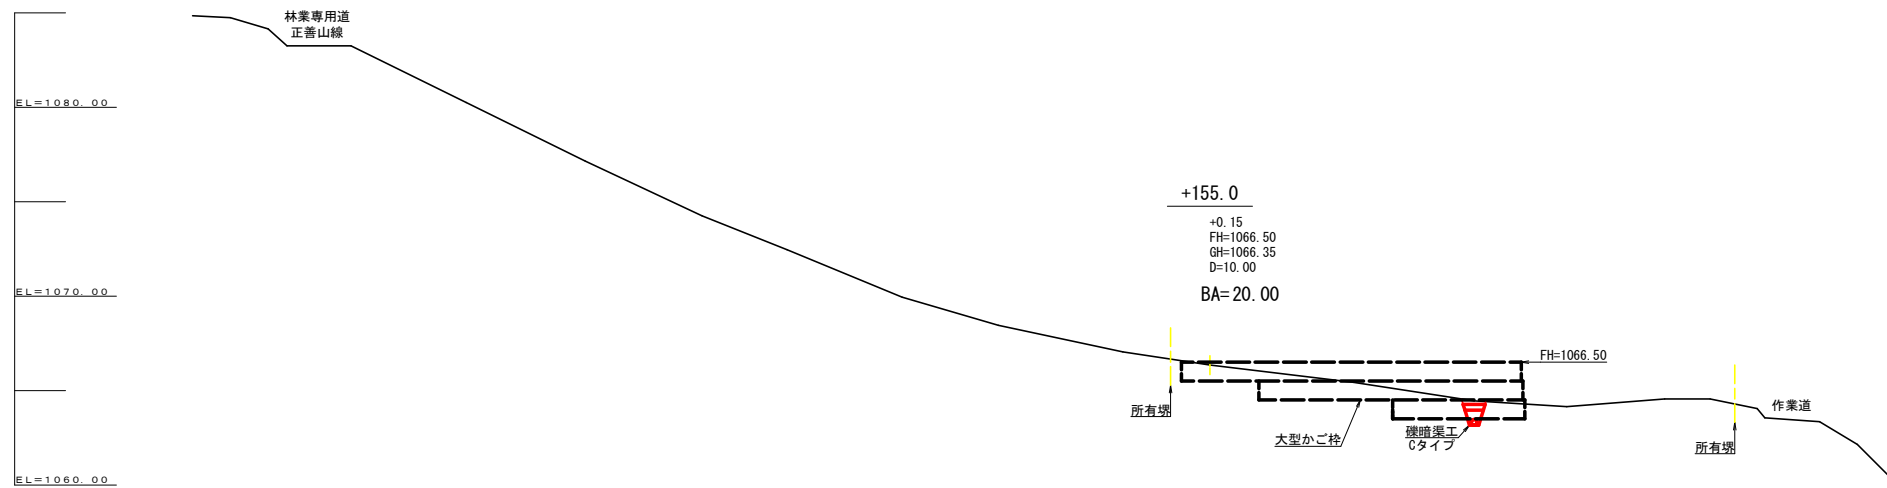

残土許容量 計算表

| 測点 | 点間距離 | 断面 | 盛土平均断面 | 盛土体積 |
|-----------|--------|--------|--------|-----------|
| +41.0 | 0.00 | 0.00 | | |
| +55.1 | 14.10 | 60.70 | 30.35 | 427.94 |
| +65.9 | 10.80 | 239.80 | 150.25 | 1,622.70 |
| +81.3 | 15.40 | 321.00 | 280.40 | 4,318.16 |
| +90.1 | 8.80 | 427.80 | 374.40 | 3,294.72 |
| +105.0 | 14.90 | 481.70 | 454.75 | 6,775.78 |
| +115.0 | 10.00 | 491.70 | 486.70 | 4,867.00 |
| +125.0 | 10.00 | 526.00 | 508.85 | 5,088.50 |
| +135.0 | 10.00 | 295.80 | 410.90 | 4,109.00 |
| +145.0 | 10.00 | 86.00 | 190.90 | 1,909.00 |
| +155.0 | 10.00 | 20.00 | 53.00 | 530.00 |
| 合計 | 114.00 | | | 32,942.80 |
| 盛土体積 | | | 残土許容量 | |
| 32,942.80 | ÷ | 1.25 | = | 26,354.24 |

R4工事捨土量 309.27m³
 R5工事捨土量 1505.81m³
 R6工事捨土量 1505.81m³
 次年度以降残土許容量 24539.16m³

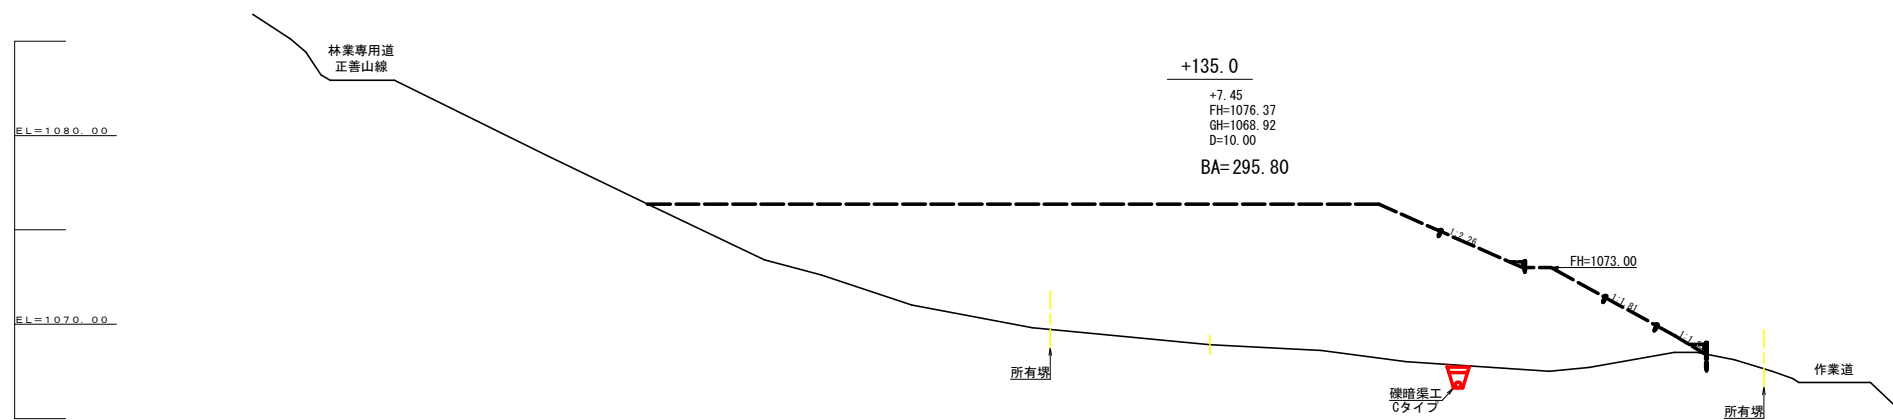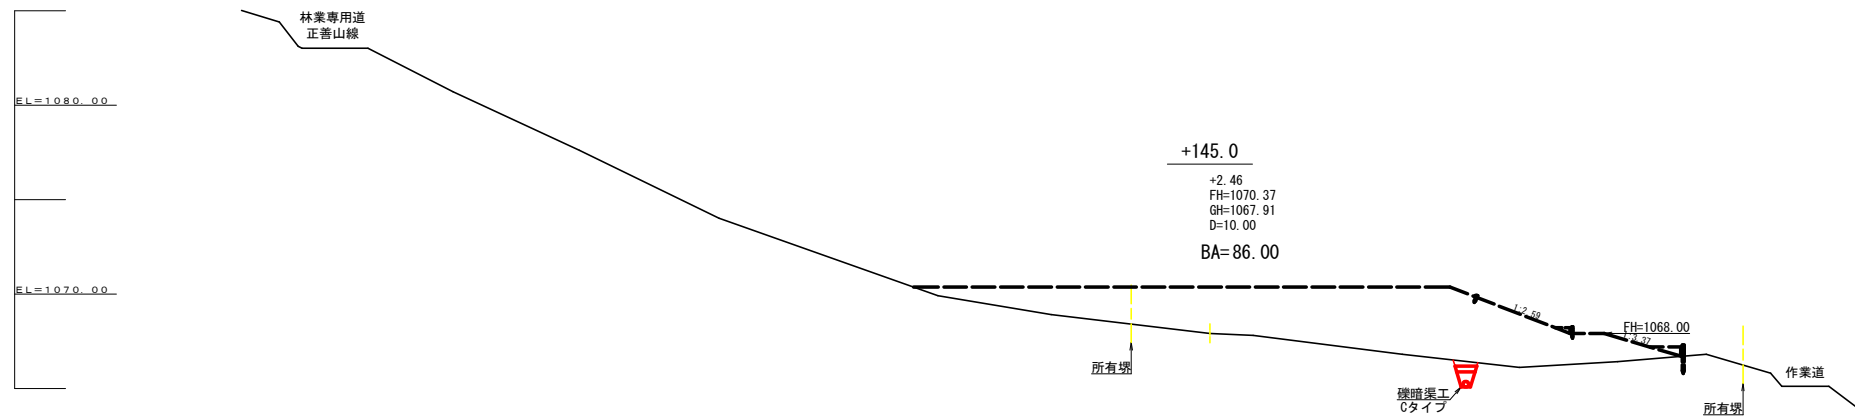

(当初)

| | | | | | |
|------|-----------------|------|---------------------------------------|------|---------|
| 路線名 | 田野内杖立線 杖立工区 | 事業名 | [65]馬林 林野田野内杖立線杖立工区 美馬市 開設工事 (組い手築堤型) | | |
| 林道区分 | 森林基幹道 | 級別区分 | 第2種2級 | 設計速度 | 20 KM/h |
| 年度 | 令和 6 年度 | 施工主体 | 徳島県 | | |
| 名称 | 横断図面 | | 3 葉中 | 3 番 | |
| 施工地 | 徳島県美馬市木屋平麻衣 | | | | |
| 縮尺 | 1/200 | 図面番号 | 19 | | |
| 審査者 | | | 設計者 | | |
| 測点 | +135.0 ~ +155.0 | | | | |